


標準断面図

S=1:100

凡 例	
B-s	砂質盛土
	転石（礫岩）
B-g	砾質盛土
As	沖積砂質土層
Ac1	第1沖積粘性土層
Ag	沖積礫質土層
Ac2	第2沖積粘性土層
R	基盤岩


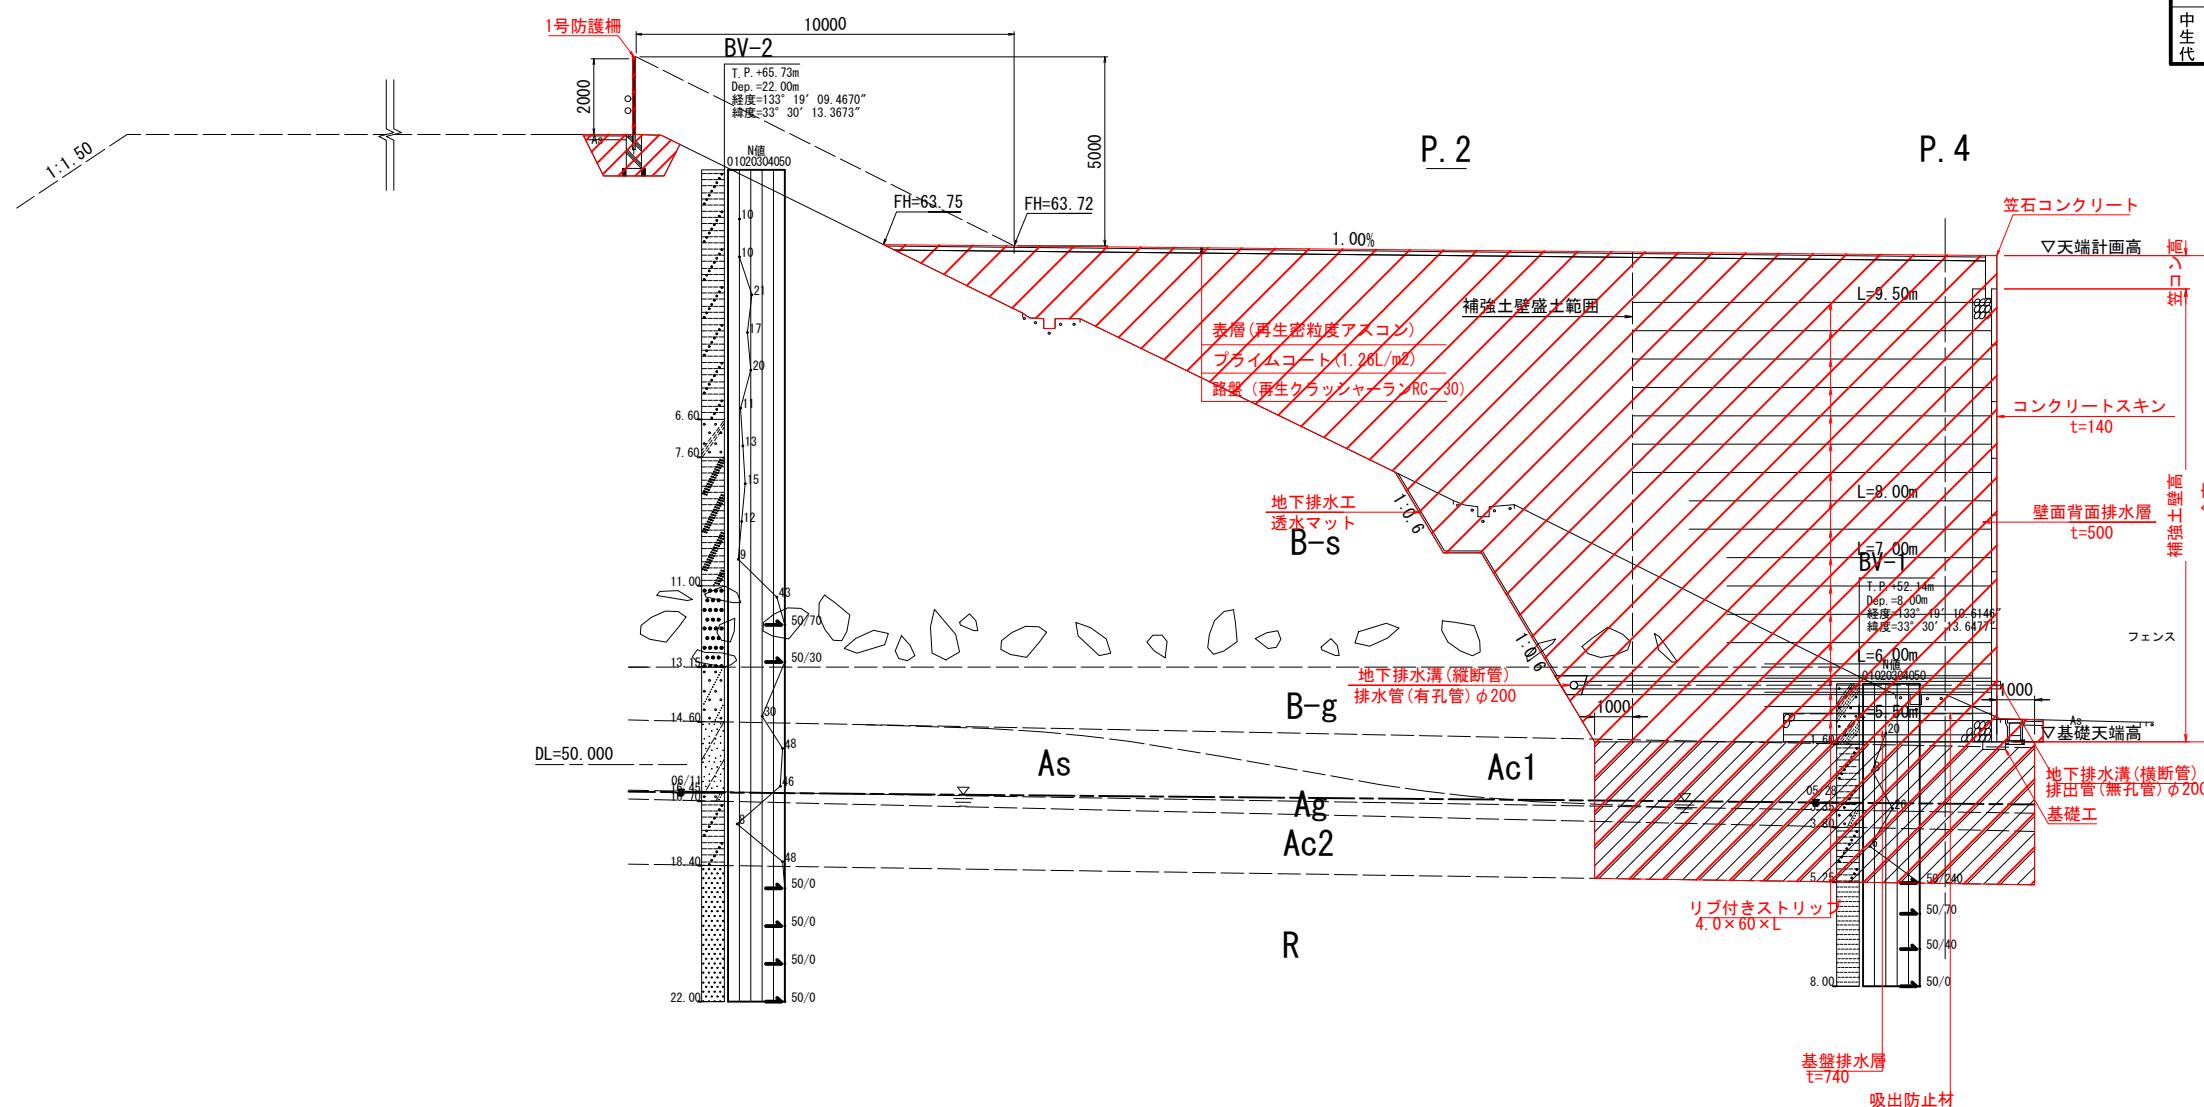


※縮尺は原寸(A1)での値を示す。

佐川町		
工事種別	令和7年度 加茂地区 緊急用ヘリコプター離着陸場整備工事	
図面名称	標準断面図	縮尺 S=1:100
路線河川名		
工事箇所	高知県 高岡郡 佐川町 加茂	
設計種別	実施設計	図面 番号
事務所名	佐川町	
会社名		2 21

横断図(1)

S=1:100

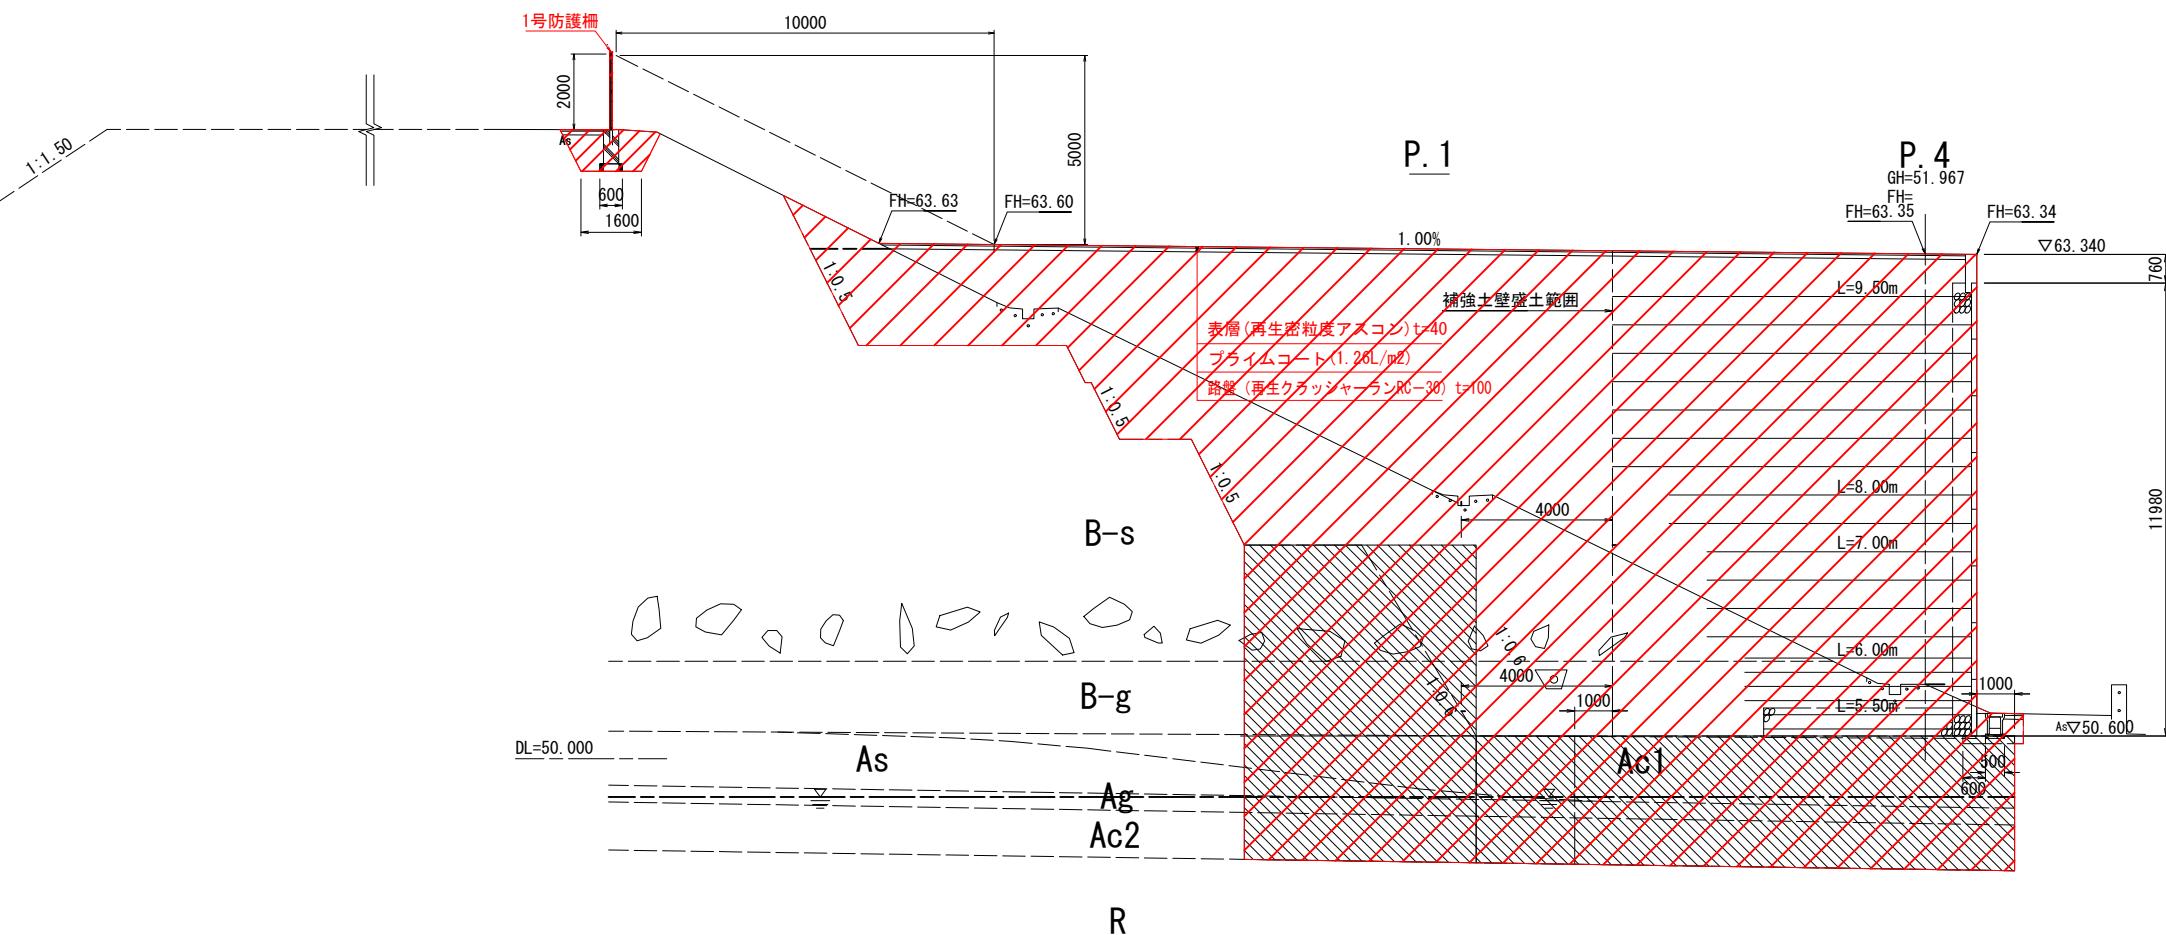
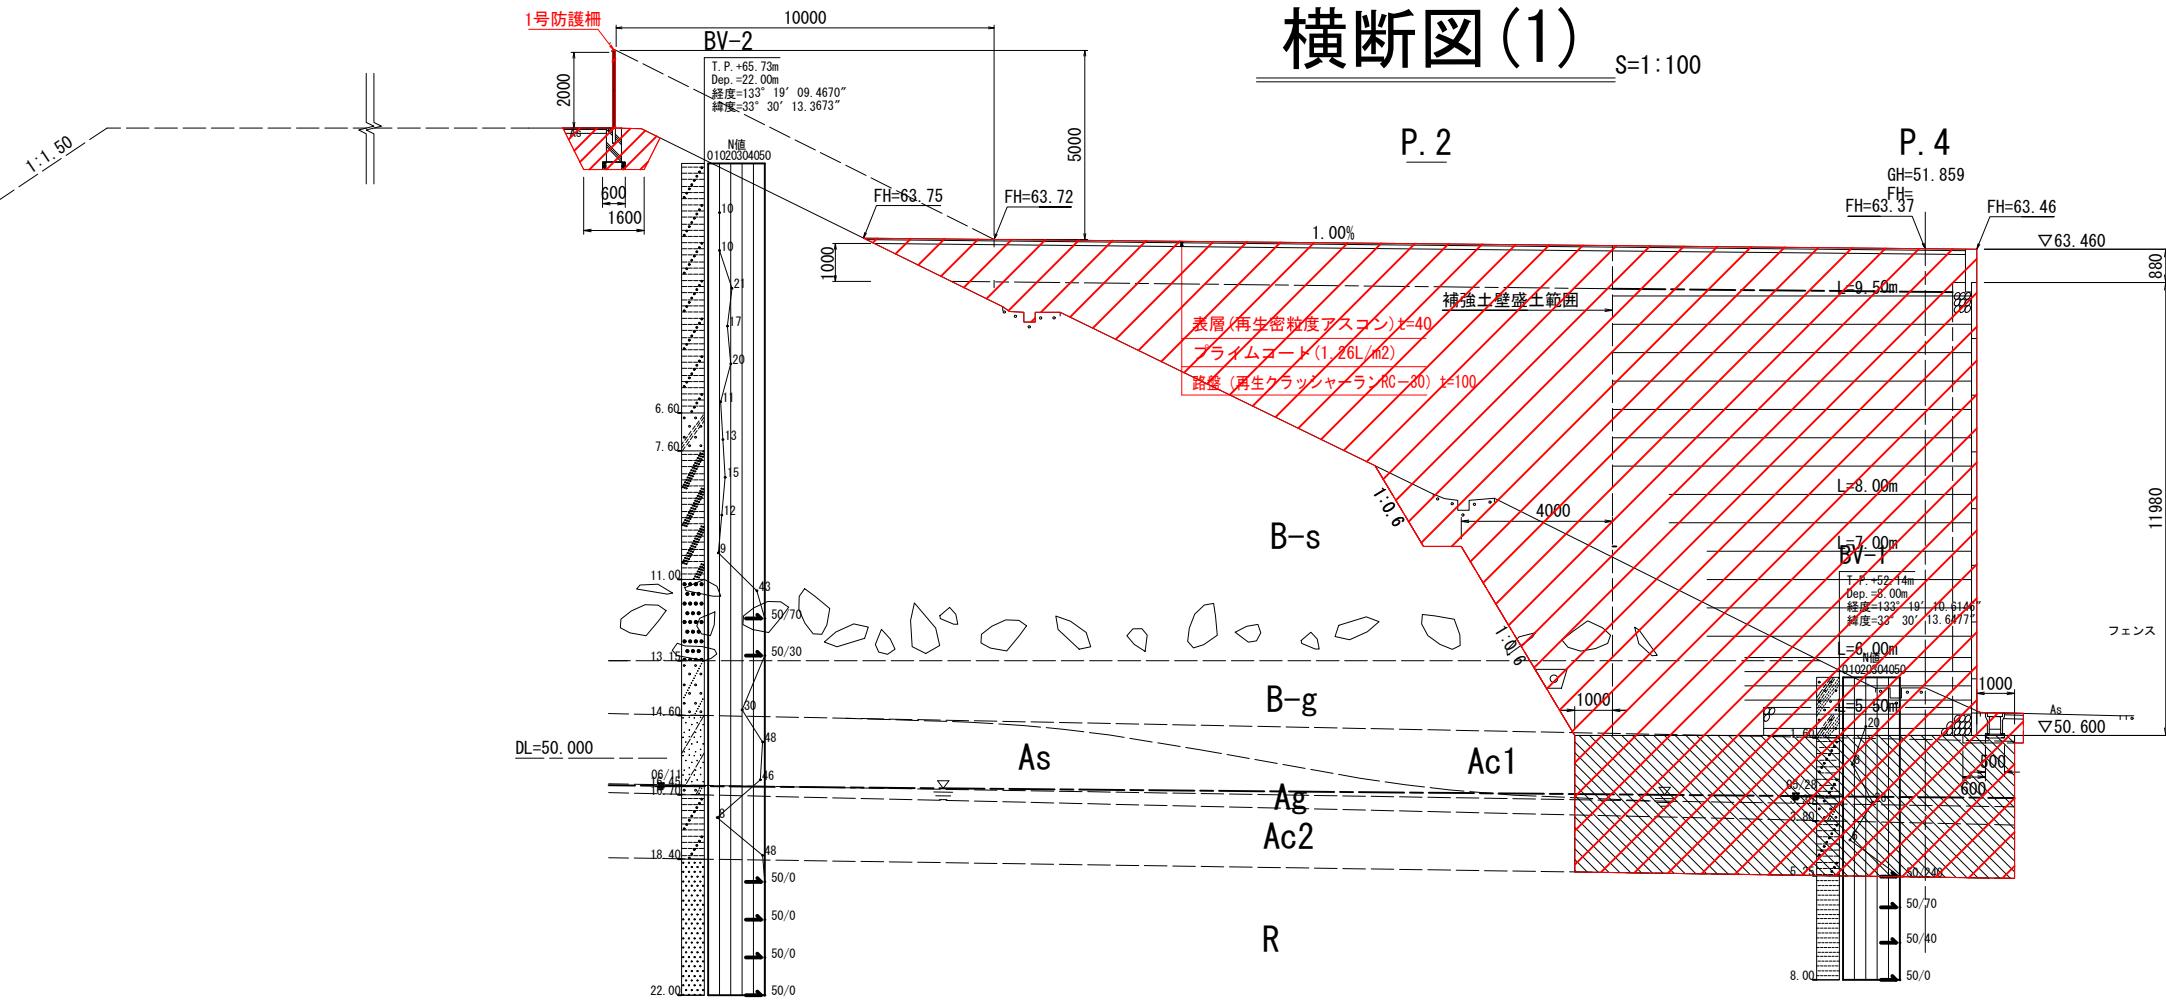


※縮尺は原寸(A1)での値を示す。

佐川町		
工事種別	令和7年度 加茂地区 緊急用ヘリコプター離着陸場整備工事	
図面名称	横断図(1)	縮尺
S=1:100		
路線河川名		
工事箇所	高知県 高岡郡 佐川町 加茂	
設計種別	実施設計	図面番号
事務所名	佐川町	
会社名		3 21

横断図(2)

S=1:100

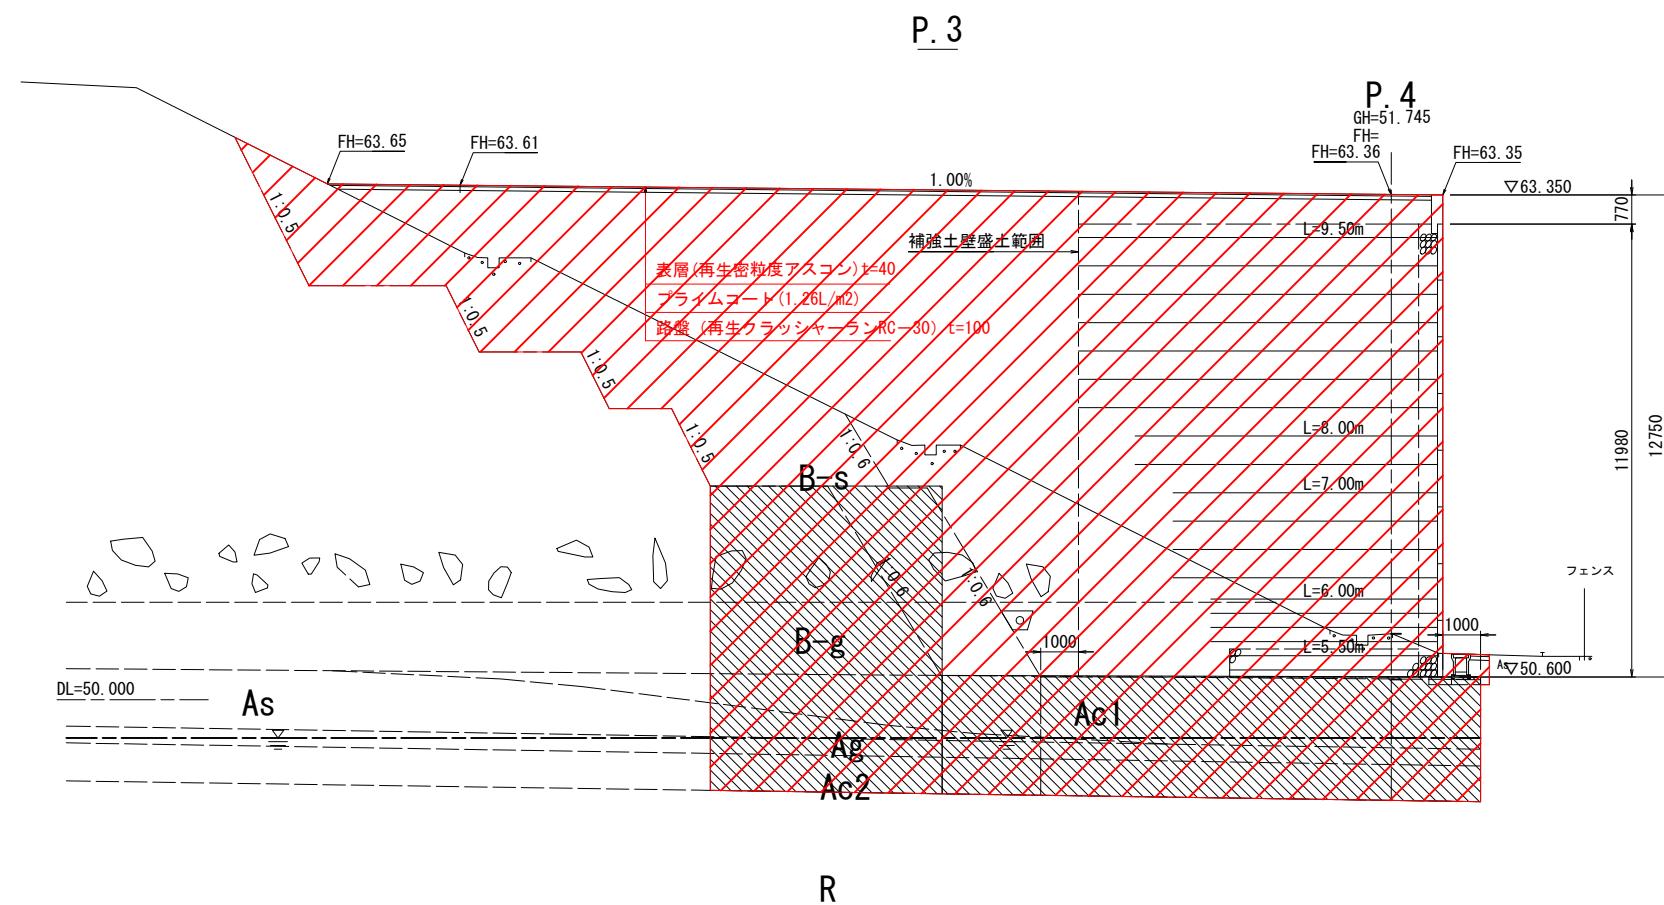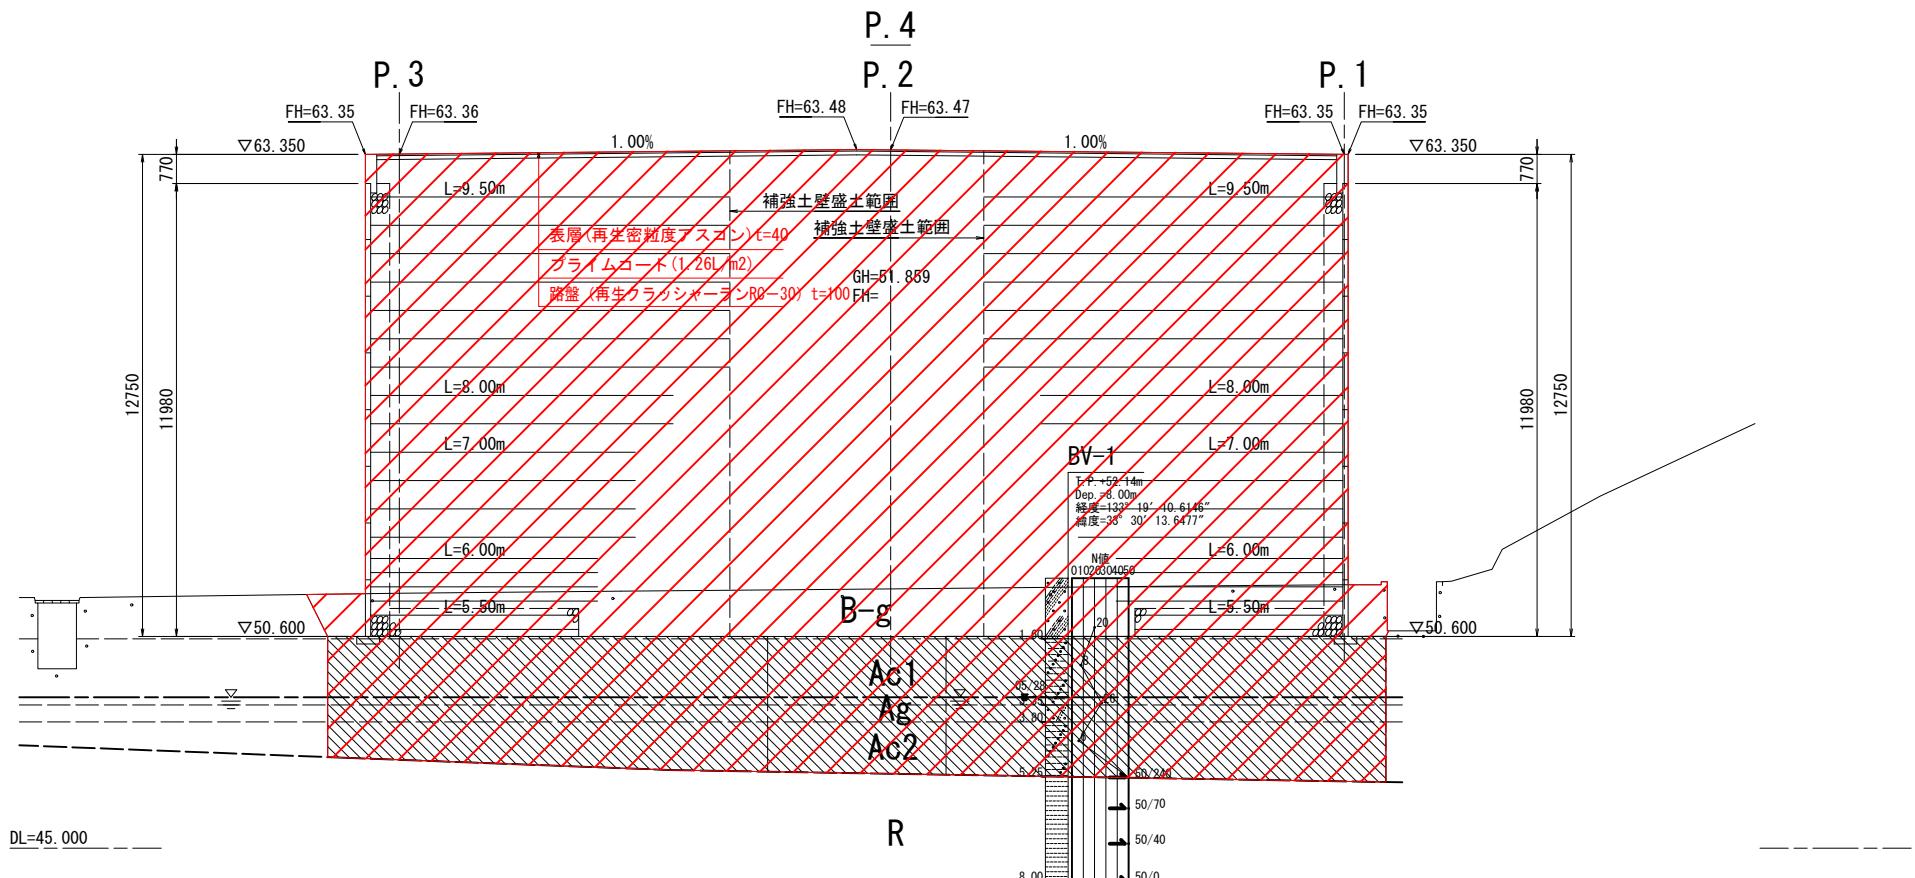


※縮尺は原寸(A1)での値を示す。


佐川町			
工事種別	令和7年度 加茂地区 緊急用ヘリコプター離着陸場整備工事		
図面名称	横断図(2)	縮尺	S=1:100
路線河川名			
工事箇所	高知県 高岡郡 佐川町 加茂		
設計種別	実施設計	図面 番号	4
事務所名	佐川町		21
会社名			

付属物構造図(1)

縦排水工 S=1:20

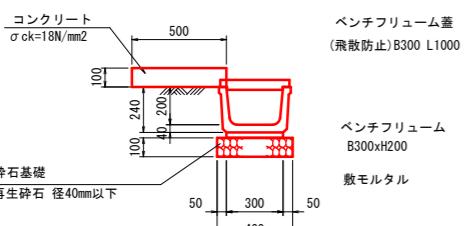


参考図 S=1:50

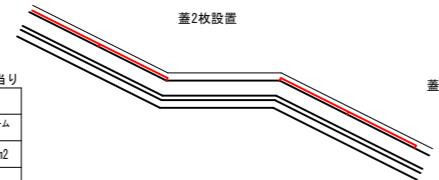


材 料 表			
名 称	単 位	数 量	摘 要
側溝	個	5.0	ベンチフリューム B300xH200
コンクリート	m ³	0.5	$\sigma_{ck}=18N/mm^2$
型枠	m ²	2.0	
敷モルタル	m ³	0.1	1:3
基礎碎石	m ²	4.00	再生碎石径40mm以下 t=100mm
蓋	枚	4	B300 L1000 飛散防止

1号自由勾配側溝 S=1:20
(標準品)

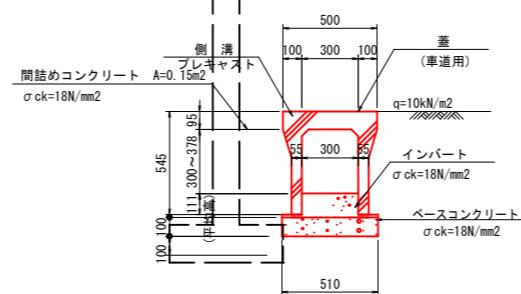

2号自由勾配側溝 S=1:20
(横断用)

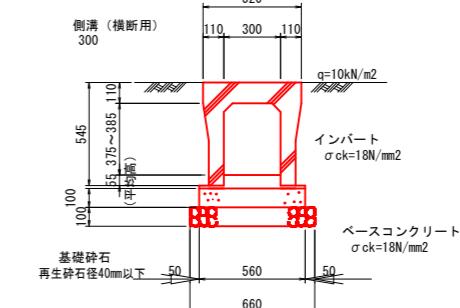


材 料 表			
名 称	単 位	数 量	摘 要
側溝	個	5.0	標準品, B300
インバートコンクリート	m ³	0.41	$\sigma_{ck}=18N/mm^2$
ヘースコンクリート	m ³	0.51	$\sigma_{ck}=18N/mm^2$
ヘースコン型枠	m ²	2.0	
蓋	枚	8.0	B300用 T-25
グレーティング	枚	1.0	B300用 T-25
間詰めコンクリート	m ³	1.5	$\sigma_{ck}=18N/mm^2$


材 料 表			
名 称	単 位	数 量	摘 要
側溝	個	5.0	標準品, B300
インバートコンクリート	m ³	0.23	$\sigma_{ck}=18N/mm^2$
ヘースコンクリート	m ³	0.56	$\sigma_{ck}=18N/mm^2$
ヘースコン型枠	m ²	2.0	
基礎碎石	m ²	6.6	RC-40 t=100mm
蓋	枚	8.0	B300用 T-25
グレーティング	枚	1.0	B300用 T-25

1号集水桿 S=1:20


平面図

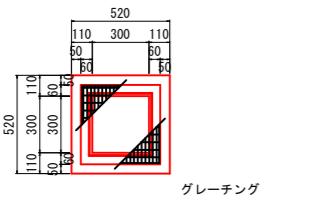

側面図

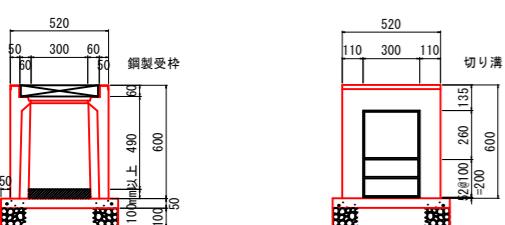

断面図

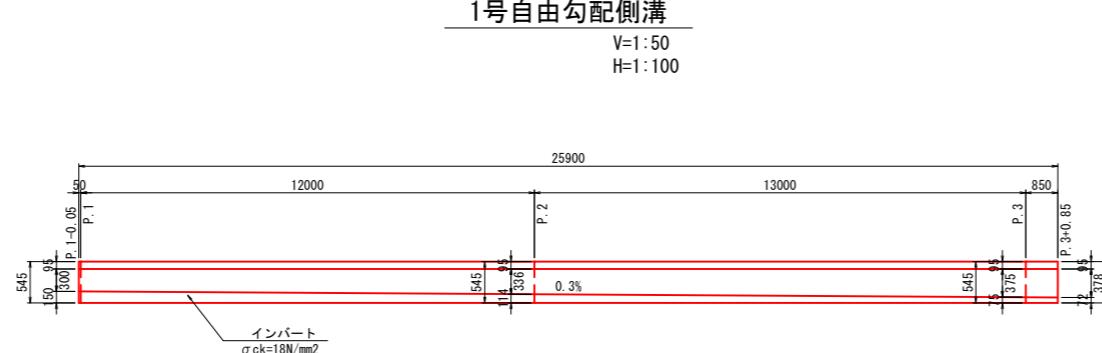


1号自由勾配側溝

V=1:50
H=1:100

2号自由勾配側溝

V=1:50
H=1:100

仮排水 S=1:20

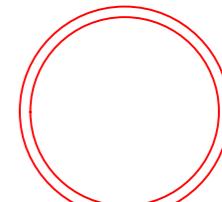

材 料 表			
名 称	単 位	数 量	摘要
高密度PE管	m	10.0	シングル

※縮尺は原寸(A1)での値を示す。

佐川町

工事種別	令和7年度 加茂地区緊急用ヘリコプター離着陸場整備工事
図面名称	付属物構造図(1) 縮尺 図示
路線名	
工事箇所	高知県 高岡郡 佐川町 加茂
設計種別	実施設計
事務所名	佐川町
会社名	

5
21


材 料 表

1箇所当り

名 称	単 位	数 量	摘 要
集水桿	個	1.0	
底版コンクリート	m ³	0.23	$\sigma_{ck}=18N/mm^2$
基礎コンクリート	m ³	0.56	$\sigma_{ck}=18N/mm^2$
基礎碎石	m ²	6.6	RC-40 t=100mm
グレーティング	枚	1.0	T-25 並目


付属物構造図(2)

4号階段水路 (参考図) S=1:20

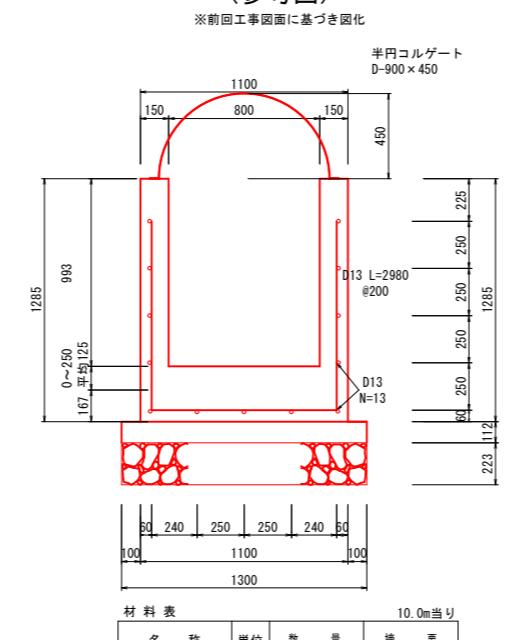


材 料 表			
名 称	単位	数 量	摘 要
コンクリート	m ³	6.20	$\sigma_{ck}=18N/mm^2$
型 棒	m ²	49.58	小型構造物
鉄 筋	kg	293.77	D13 (SD345)
目 地 材	m ²	0.62	(t=0.10cm)
均しコンクリート	m ³	1.45	c=170kg/m ³
型 棒	m ²	2.24	
基 础 材	m ²	13.00	RC-40 (t=0.20m)
半円コルゲート	m	10.00	D-900×450 既設流用

4号階段水路側面図 S=1:20

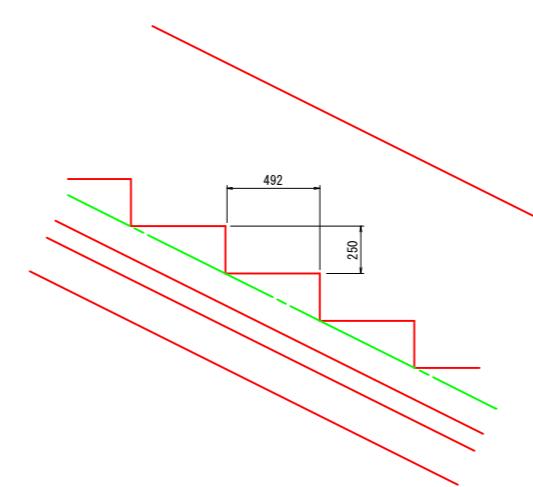


路面標示 S=1:200

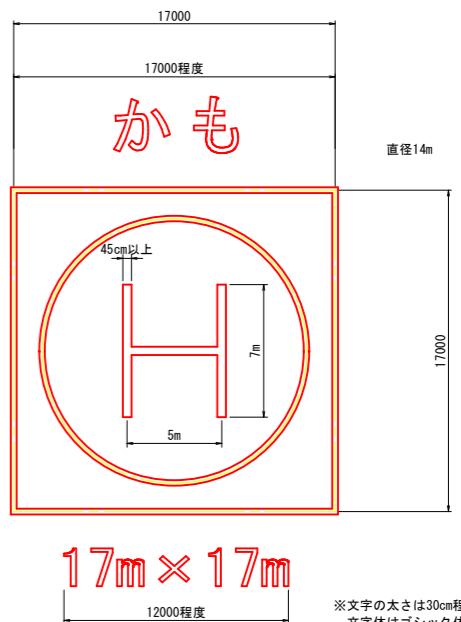


※文字の太さは30cm程度とする。
文字体はゴシック体とする。
色は白色とする。

アスファルト舗装 S=1:20
(離発着地帯、既存駐車場)

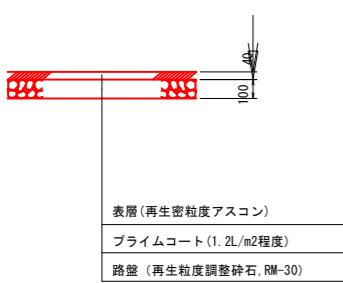


管理道舗装復旧 S=1:20

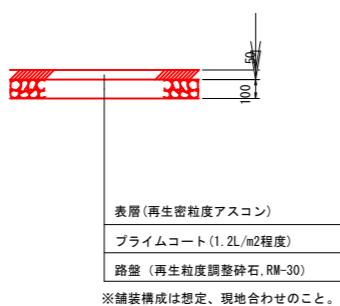

※舗装構成は想定、現地合わせのこと。


1号重力式擁壁 S=1:50

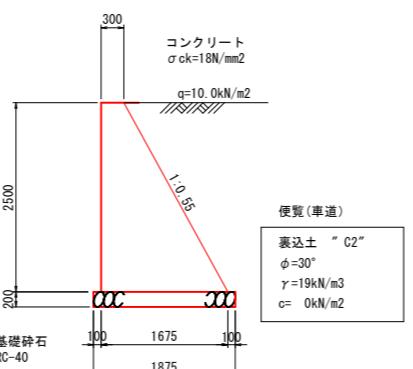

材 料 表			
名 称	単位	名 称	摘 要
コンクリート	m ³	24.7	$\sigma_{ck}=18N/mm^2$
型 棒	m ²	53.5	
基礎碎石	m ²	18.8	RC-40 t=200mm

※コンクリート擁壁には、水抜孔VP $\phi 75$ を3m²に1箇所の割合で設置すること。

吹き流し S=1:20

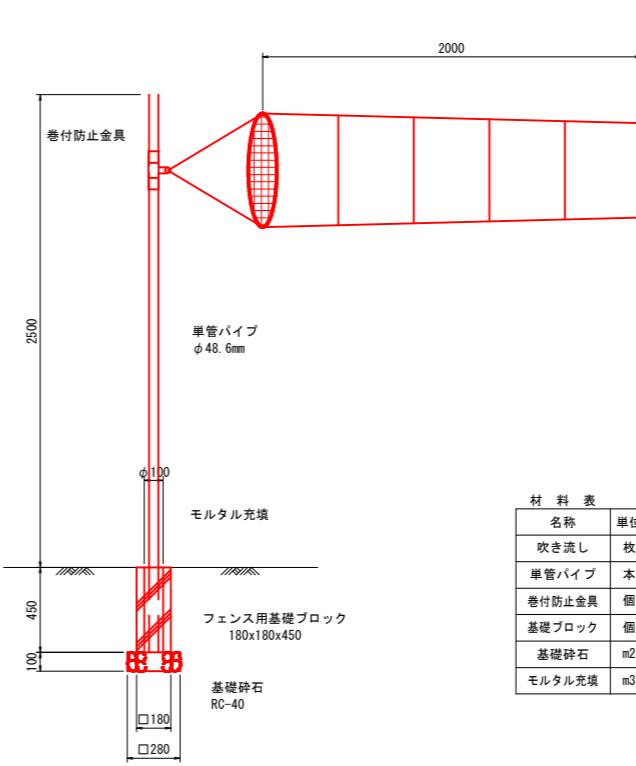

材 料 表			
名 称	単位	数 量	摘 要
吹き流し	枚	1.0	
単管パイプ	本	1.0	$\phi 48.6mm, L=2.95m$
巻付防止金具	個	1.0	
基礎ブロック	個	1.0	180x180x450
基礎碎石	m ²	0.08	RC-40 t=100mm
モルタル充填	m ³	0.003	




※巻付防止金具は吹き流しが被さらないよう位置を調整すること。
※吹き流しは、口徑部栓付き及びメッシュ加工とする。

※縮尺は原寸(A1)での値を示す。


佐川町			
工事種別	令和7年度 加茂地区 緊急用ヘリコプター離着陸場整備工事		
図面名称	付属物構造図(2)	縮尺	図示
路線網図等			
工事箇所	高知県 高岡郡 佐川町 加茂		
設計種別	実施設計		
事務所名	佐川町	図面 番号	6
会社名		21	

付属物構造図(3)


1号防護柵 (一般図)

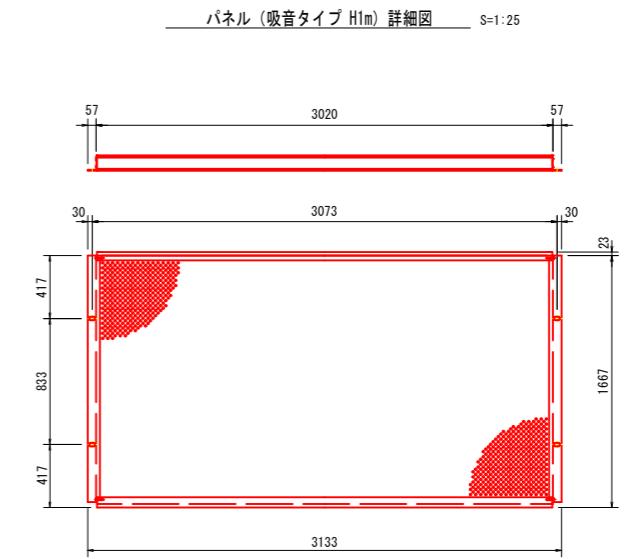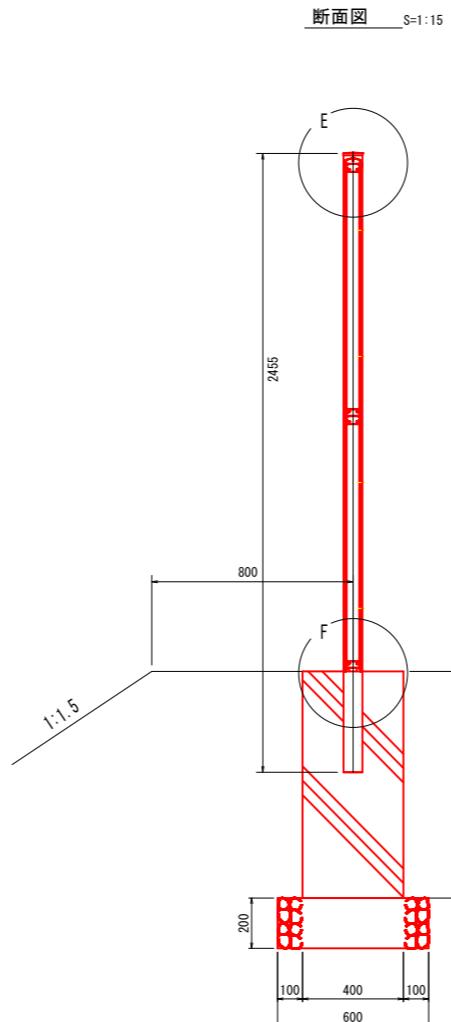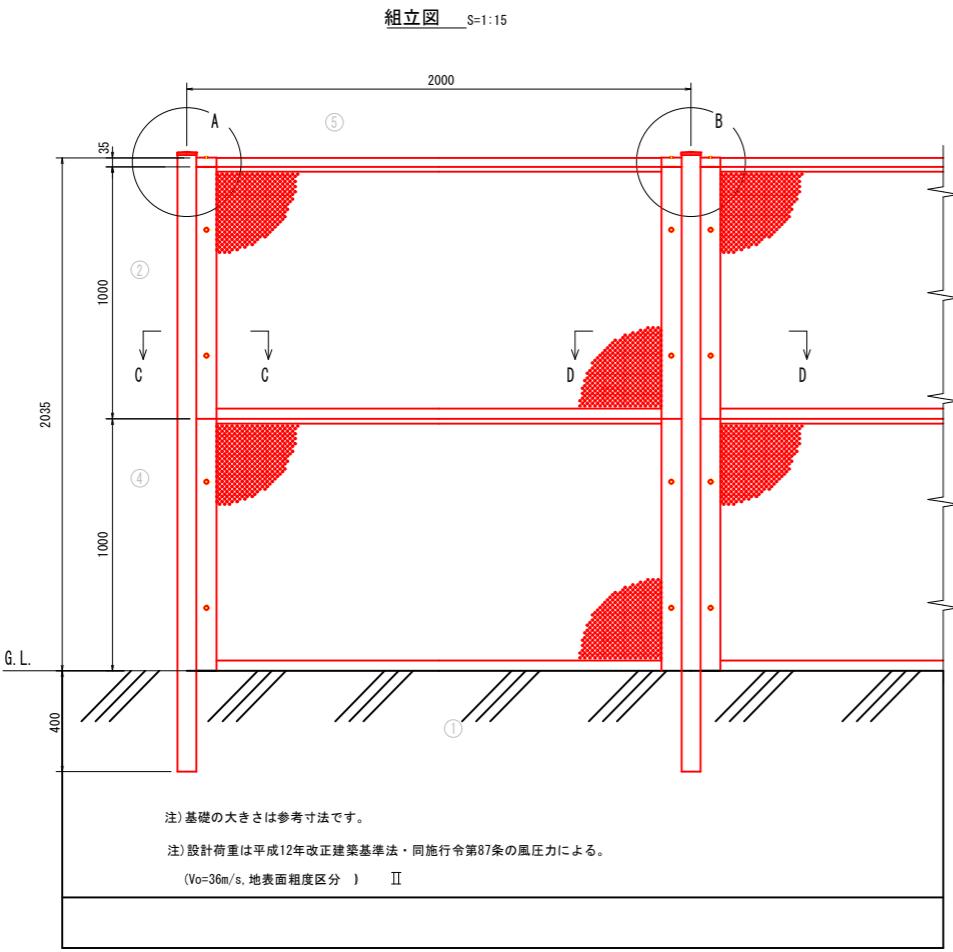


A部 詳細図 S=1:3

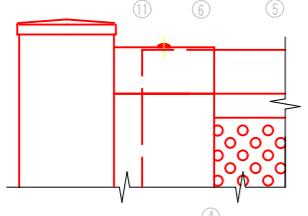


B部 詳細図 S=1:3

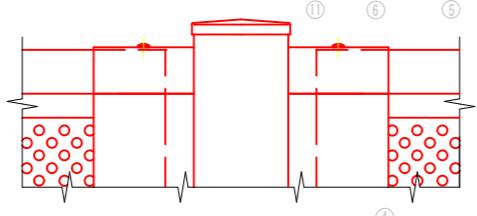


E部 詳細図 S=1:3

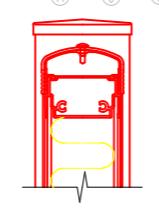


C-C 断面図 S=1:3

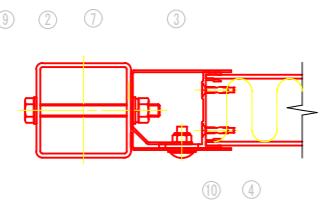

D-D 断面図 S=1:3

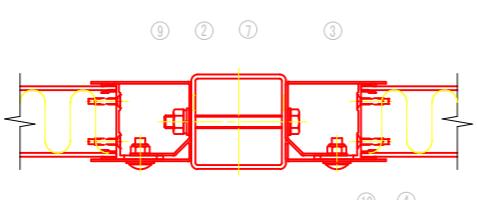

F部 詳細図 S=1:3

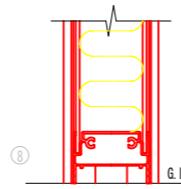

No.	部材名	寸法	材質	摘要
1	パネル (吸音タイプ)	t60×1014×1880	面材 : 7mm・樹脂積層複合材 遮音板 : 高耐食性めっき鋼板 中間層 : 多孔質樹脂 枠材 : A6063S	正面側の面材のみパンチング加工 (背面側の面材はパンチング加工なし)
2	支柱	□75×75×t3.2	STKR400	亜鉛めっき+静電粉末塗装
3	取付プレート	t1.6×2000	SGH	亜鉛めっき+静電粉末塗装
4	パネルカバー	t1.6×1000	SGH	亜鉛めっき+静電粉末塗装
5	上枠カバー	W60	A6063S	—
6	端部カバー	W65	A6063S	塗装
7	パッキン	t2	EPDMスポンジ	取付プレートに貼付
8	ベースパッキン	t25	EPDMスポンジ	—
9	ボルト・ナット	M10×100	4.6相当	溶融亜鉛めっき(端部用のみ塗装)
10	トラス小ナジ	M8×20	4.6相当	溶融亜鉛めつき+塗装
11	ドリルナジ	ø4	ステンレス	—

パネルの音響性能は音響透過損失 : 400Hzに対して25dB以上, 1000Hzに対して30dB以上の低減を満たす。
パネルの吸音性能は残響室法吸音率(パネルそのものの吸音性能) : 400Hzに対して0.9以上, 1000Hzに対して0.95以上の性能を満たす。

基礎工材表 10.0m当たり			
名 称	単位	名 称	摘 要
コンクリート	m3	3.6	$\sigma_{ck}=18N/mm^2$
型枠	m2	18.7	
基礎碎石	m2	6.0	RC-40 $t=200mm$

※縮尺は原寸(A1)での値を示す。


佐川町			
工事種別	令和7年度 加茂地区 緊急用ヘリコプター離着陸場整備工事	図面番号	図示
図面名称	付属物構造図(4)	縮尺	
路線名			
工事箇所	高知県 高岡郡 佐川町 加茂		
設計種別	実施設計		
事務所名	佐川町		
会社名		7	21

補強土壁工一般図(1)

S=1:10

展開図

(正面)

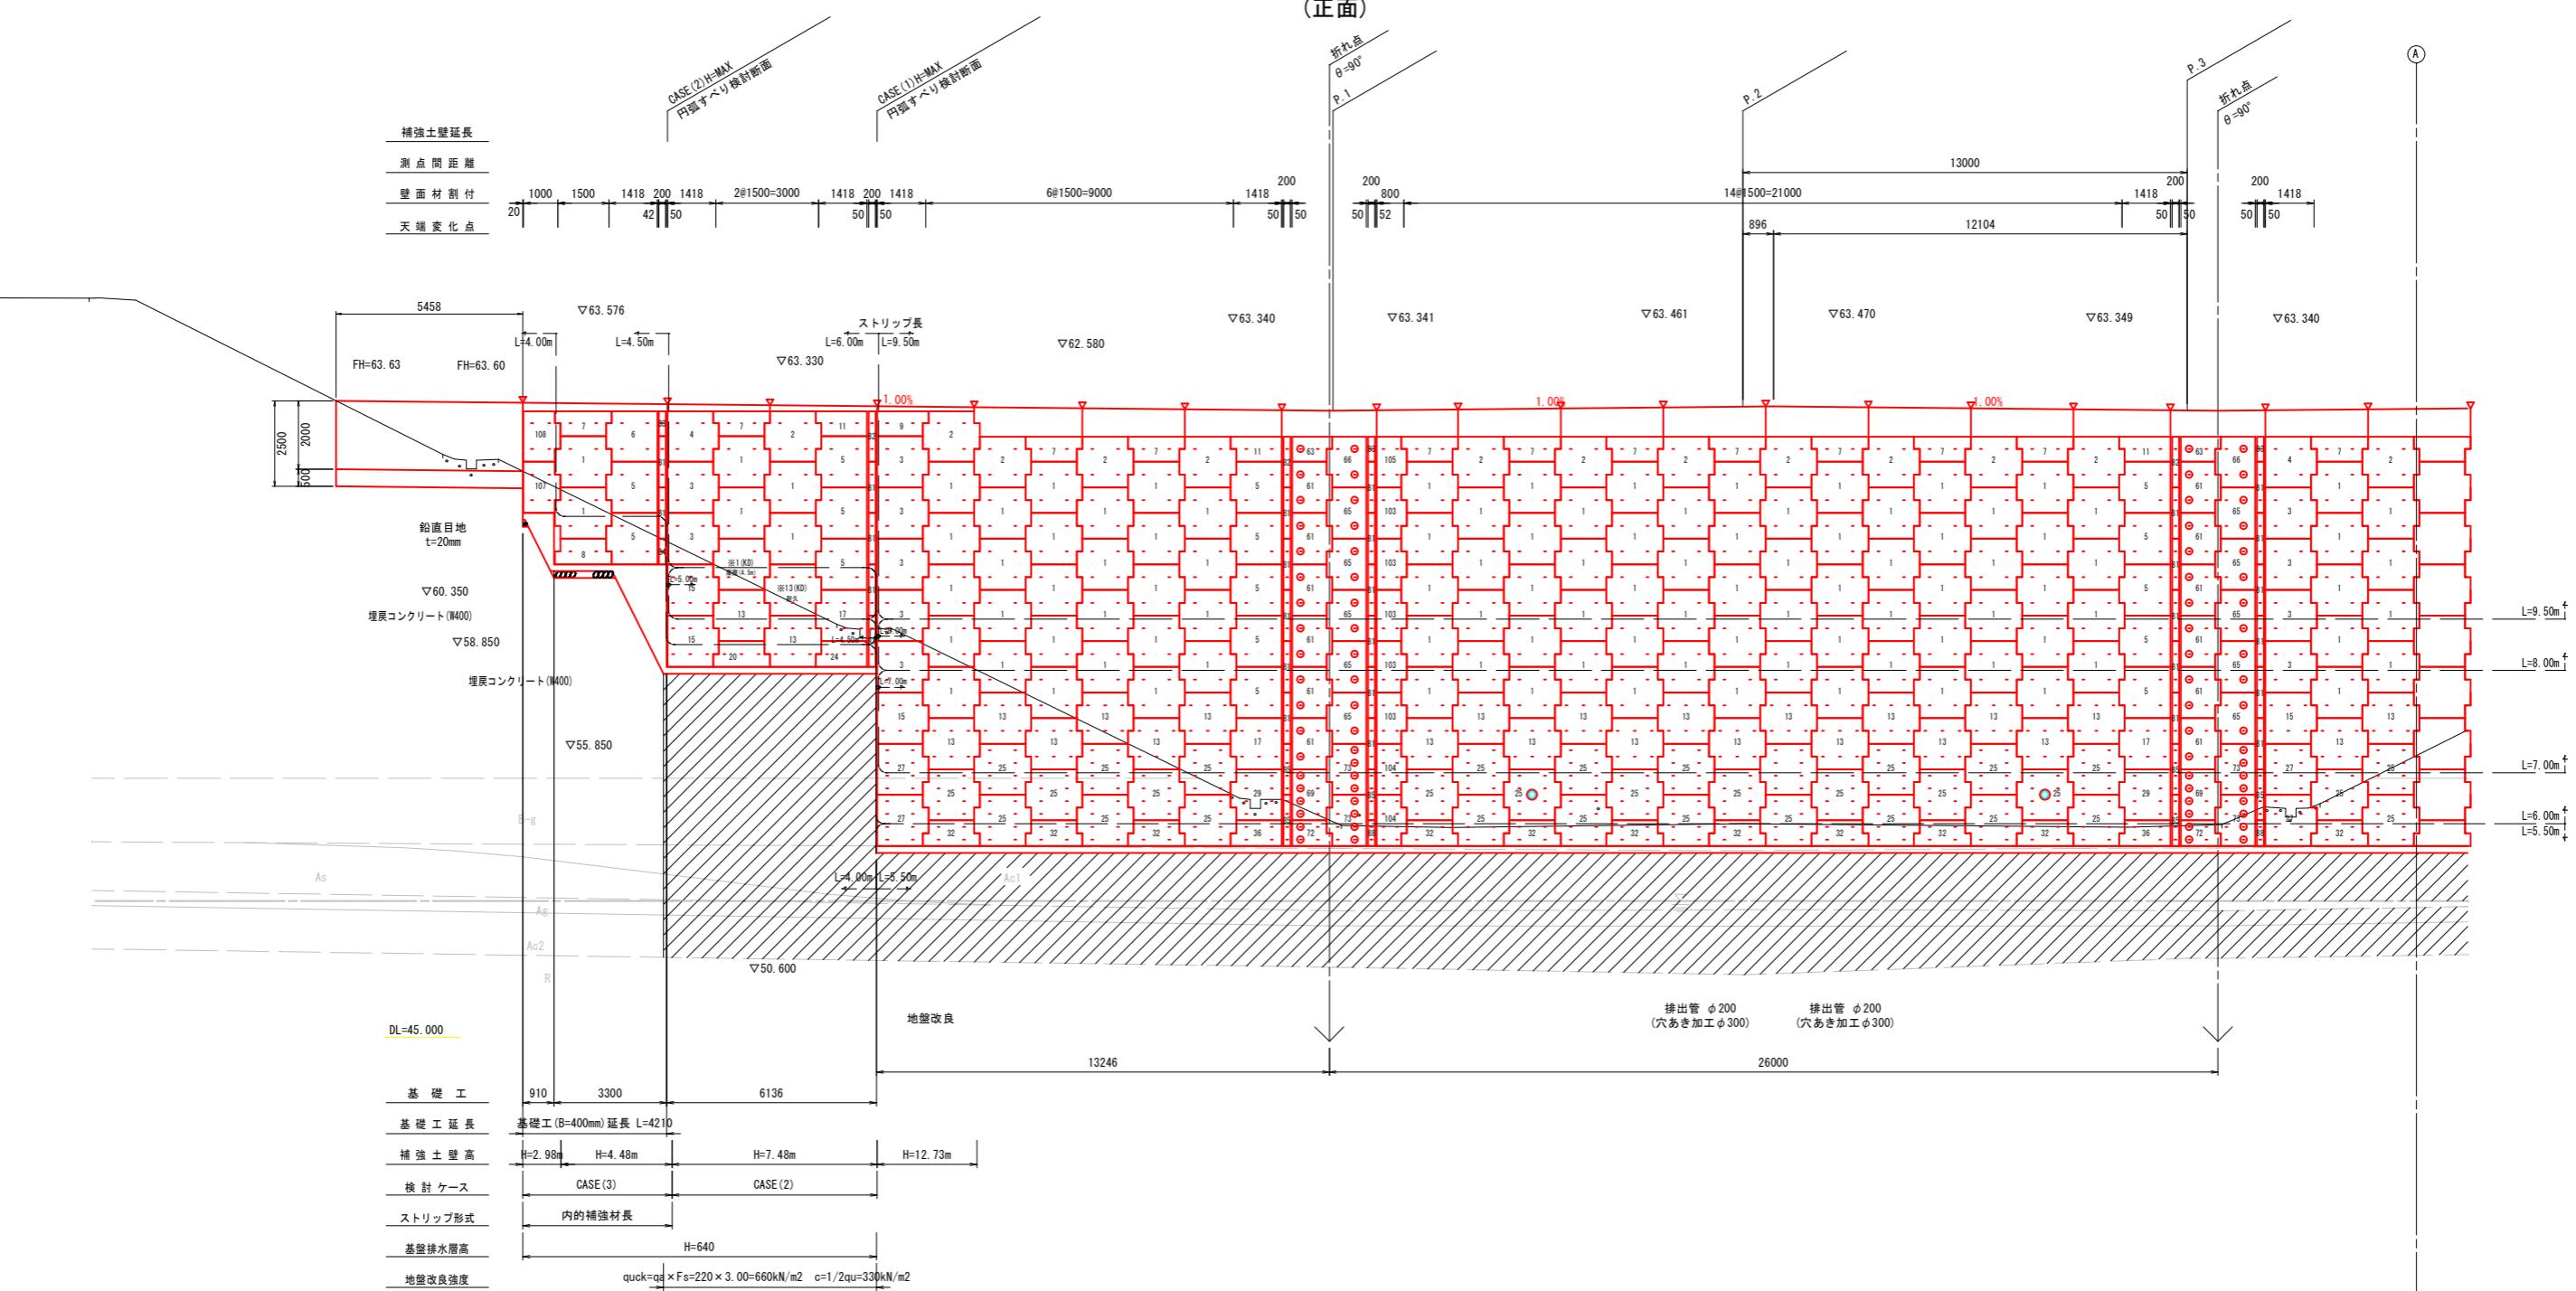

補強土壁工構造物 設計条件

補強土壁壁高	$H_{max} =$	12.73 m	$H_{min} =$	2.98 m	
盛土材の土質定数	$\gamma =$	20.0 kN/m ³	$\phi =$	35°	
荷重	活荷重 $q_L =$	10 kN/m ²	雪荷重 $q_{sw} =$	- kN/m ²	
設計水平震度 : $kh = C_z \cdot k_{ho}$	$kh = 0.85 \times 0.16 = 0.14$	(レベル2地震動 I 種地盤)			
土圧	主動土圧・静止土圧				
土とストリップの摩擦係数	$f_* =$	1.5 ~ 0.727			
ストリップ区分・腐食代	$SM490$	$t=4mm, b=60mm$	$C_m=1.00mm$		
ストリップの引抜けに対する安全率	常時	2.00	地震時	1.20	
許容応力度	ストリップの引張応力度	常時	185 N/mm ²	地震時	278 N/mm ²
	ボルトのせん断応力度	常時	200 N/mm ²	地震時	300 N/mm ²
コンクリートスキンの設計基準強度	タイプ種別	IV ($t=14cm$)	$f' \cdot ck =$	35 N/mm ²	
転倒(偏心距離)	常時	$ e \leq B/6$	地震時	$ e \leq B/3$	
滑動に対する安全率	常時	1.50	地震時	1.20	
極限支持力に対する安全率	常時	3.00	地震時	2.00	
すべり破壊に対する安全率	常時	1.20	地震時	1.00	

盛土材料

盛土材料は、次に示す(A1)もしくは、(A2)材料を用いることを原則とする。

(A1) 細粒分の含有量が25%以下の

(A2) 250mmを越える大粒径のものを含まない硬岩すりで、75mmふるい通過分中の

細粒分の含有量が25%以下、かつ、本小粒が適度に混じて接着めのくねいま

特記事項

・施工時に支持地盤の調査をおこない、必要支持力が確保されていることを確認すること

		鉛直反力度	安全率	極限支持力
補強土壁底面	常時	392.143kN/m ²	3.00	1176.4kN/m
地盤改良土面	常時	356.306kN/m ²	3.00	1068.9kN/m

日本の地震統計推定(第一回)。現地放題地主の所持地の地震記録による地盤の相違による地

・図中の地層線は推定線であり、現地確認による原地盤の地層及び土質が設計と相違する場合は、地盤調査を行ふこと。

外的安定の照査を行うこと。

・掘削及び整地時に、基礎地盤や切土部から湧水その他流入水が確認される場合、排水計

について再検討を行うこと。

凡例	
L	設計計算により決定したストリップ長（設計長）を示す。
—	ストリップ（設計長）を直角方向に敷設する。
▽	伸縮目地（20mm）を設置する。
⊖	ストリップ（設計長）を直角方向に敷設すると共に、 ガヤットプレートを使用して補強ストリップ（設計長）を斜方向に敷設する。

※縮尺は原寸(A1)での値を示す

佐川町


工事種別	令和7年度 加茂地区 緊急用ヘリコプター離着陸場整備工事		
図面名称	補強土壁工一般図(1)	縮尺	S=1:100
路線河川名			
工事箇所	高知県 高岡郡 佐川町 加茂		
設計種別	実施設計	図面 番号	8
事務所名	佐川町		21
会社名			

補強土壁工一般図(2)


S=1:100

展開図

(正面)

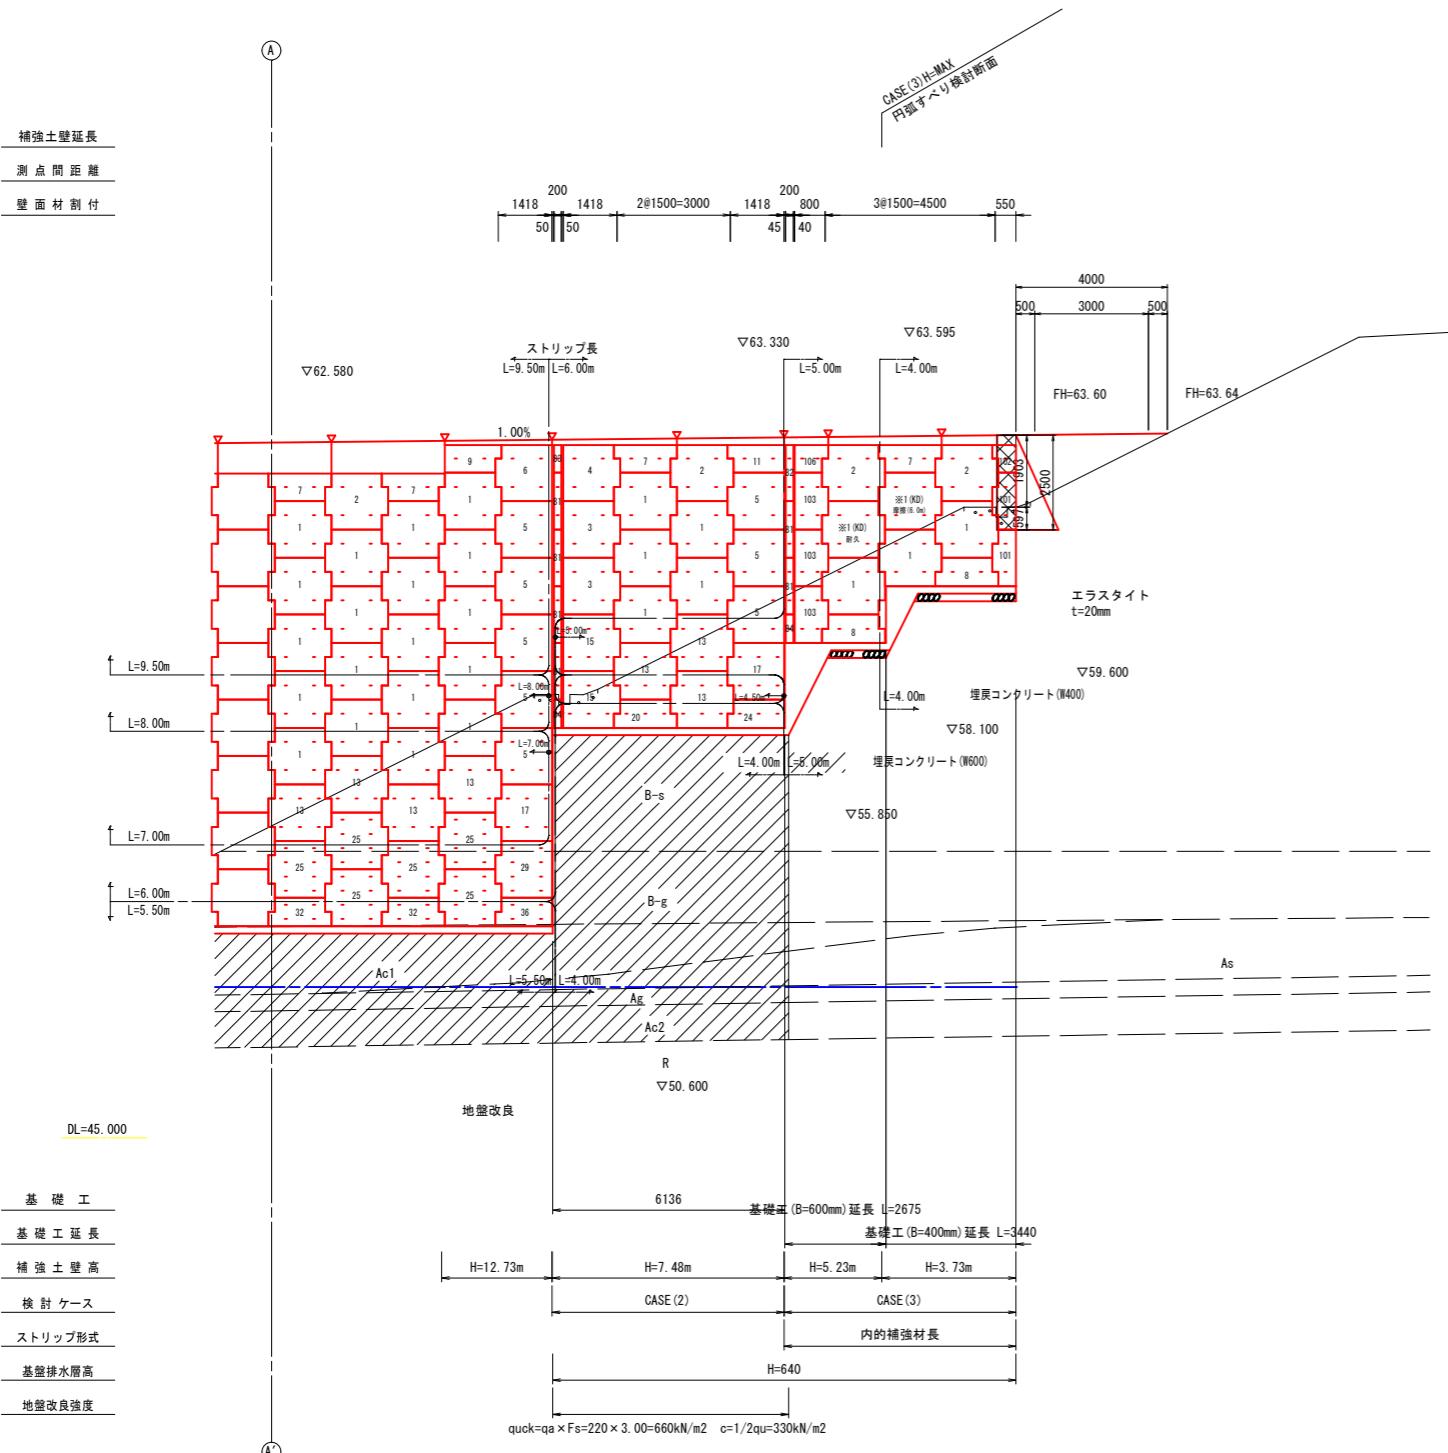

標準断面図

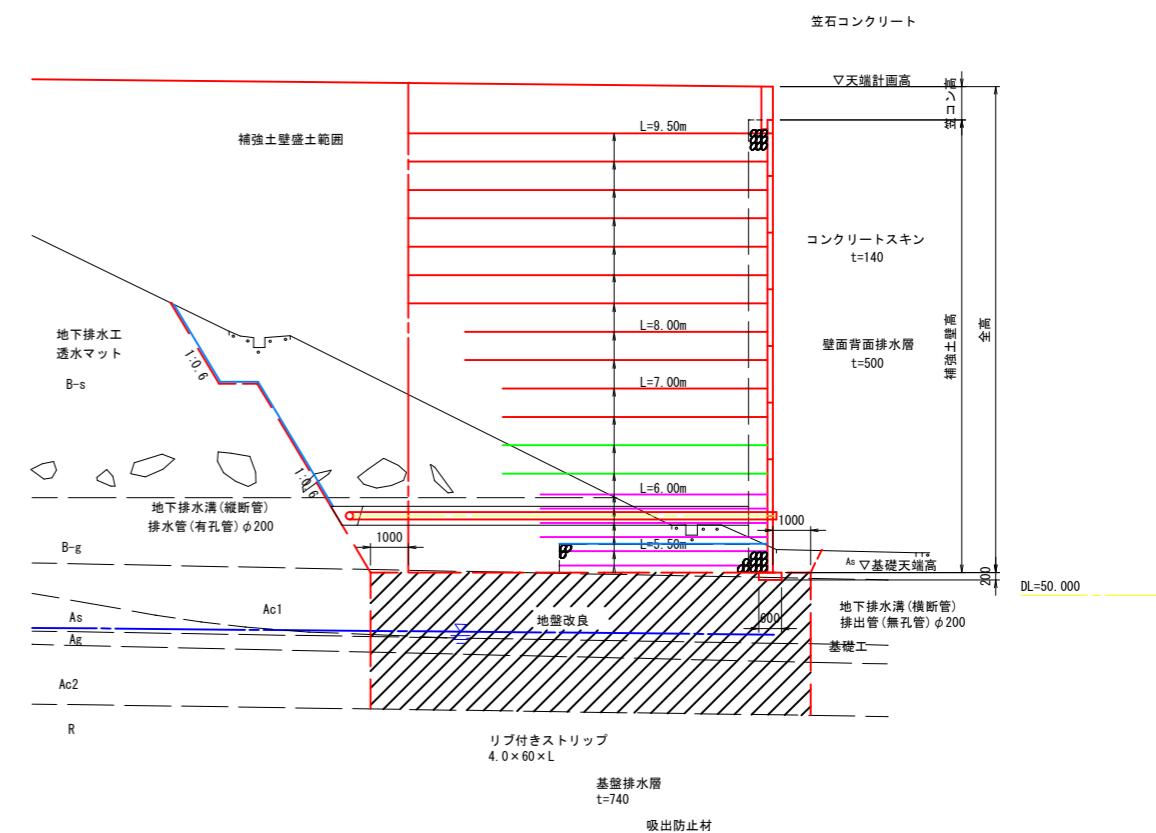

※縮尺は原寸(A1)での値を示す。

佐川町

工事種別	令和7年度 加茂地区緊急用ヘリコプター離着陸場整備工事		
図面名称	補強土壁工一般図(2)	縮尺	S=1:100
路線名			
工事箇所	高知県 高岡郡 佐川町 加茂		
設計種別	実施設計		
事務所名	佐川町	図面番号	9
会社名			21

補強土壁工一般図(3)

S=1:100

平面位置図



数量表




項目	番号	規格	単位	数量	摘要
フルサイズスキン					
1	AN4	枚	132		
※1	AN4 (KD)	枚	3		
13	AN6	枚	31		
※13	AN6 (KD)	枚	1		
25	AN8	枚	39	2枚 $\phi 300$ 穴あき	
2	AU4	枚	17		
3	CLN4	枚	13		
15	CLN6	枚	6		
27	CLN8	枚	4		
4	CLU4	枚	3		
5	CRN4	枚	23		
17	CRN6	枚	5		
29	CRN8	枚	3		
6	CRU4	枚	2		
ハーフサイズスキン					
7	BU2	枚	16		
8	BD2	枚	3		
20	BD3	枚	2		
32	BD4	枚	13		
9	DLU2	枚	2		
11	DRU2	枚	4		
24	DRD3	枚	2		
36	DRD4	枚	3		
コーナースキン					
81	TAN2	枚	34		
85	TAN4	枚	6		
82	TAU2	枚	4		
83	TBU1	枚	4		
84	TBD1	枚	3		
88	TBD2	枚	2		
61	FAN4 (L)	枚	12		
69	FAN8 (L)	枚	2		
65	FAN8 (R)	枚	10		
73	FAN8 (R)	枚	4		
66	FAU4 (R)	枚	2		
63	FBU2 (L)	枚	2		
72	FBD4 (L)	枚	2		
異形スキン					
101	CRN2	枚	2	L=0.55m	
102	DRU1	枚	1	L=0.55m	
103	CLN4	枚	8	L=0.80m	
104	CLN8	枚	2	L=0.80m	
105	CLU4	枚	1	L=0.80m	
106	DLU2	枚	1	L=0.80m	
107	CLN4	枚	1	L=1.00m	
108	CLU4	枚	1	L=1.00m	
テールアルメ壁面積					
ストリップ (SM490A) *印は2本継					
4.0x60 L=4.00m	本	69			
4.0x60 L=4.50m	本	46			
4.0x60 L=5.00m	本	83			
4.0x60 L=5.50m	本	160			
4.0x60 L=6.00m	本	428			
4.0x60 L=7.00m	本	422			
4.0x60 L=8.00m	本	160			
* 4.0x60 L=9.50m	本	568	6.15+3.50		
ストリップ (SM490A) 試験用 めっき付き					
4.0x60 L=1.15m	本	2	耐久性確認用		
4.0x60 L=4.50m	本	1	摩擦特性確認用		
4.0x60 L=6.00m	本	1	摩擦特性確認用		
ボルトナット					
M12x40	本	5008	めっき付き		
ゴムブレート					
20x75x600	枚	695			
透水防砂材					
4x420xL	m	670			
鉛直目地材					
20x140xL	m	3			
ガセットブレート					
6.0x15x500	枚	78	めっき付き		
吸出防止材					
t=2.1mm	m ²	347.0	基盤排水層用		
エラスタイト					
t=20	m ²	1.3			

※縮尺は原寸(A1)での値を示す。


佐川町

工事種別	令和7年度 加茂地区 緊急用ヘリコプター離着陸場整備工事	
図面名称	補強土壁工一般図(3)	縮尺 S=1:100
路線名		
工事箇所	高知県 高岡郡 佐川町 加茂	
設計種別	実施設計	
事務所名	佐川町	図面番号 10
会社名		21

補強土壁工構造図(1)

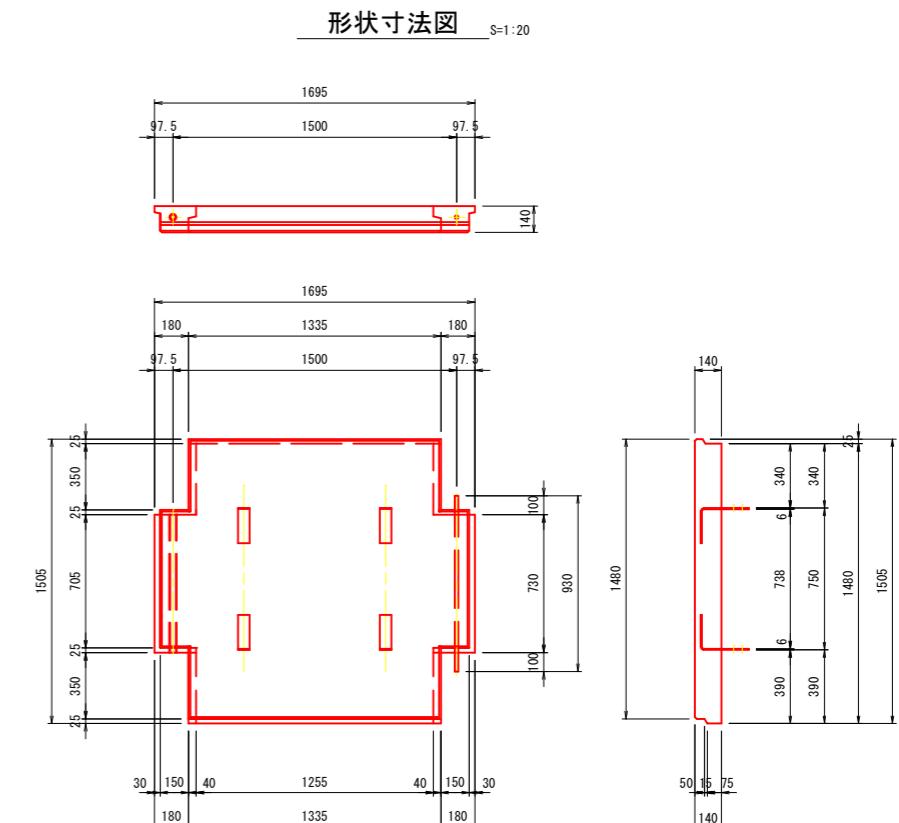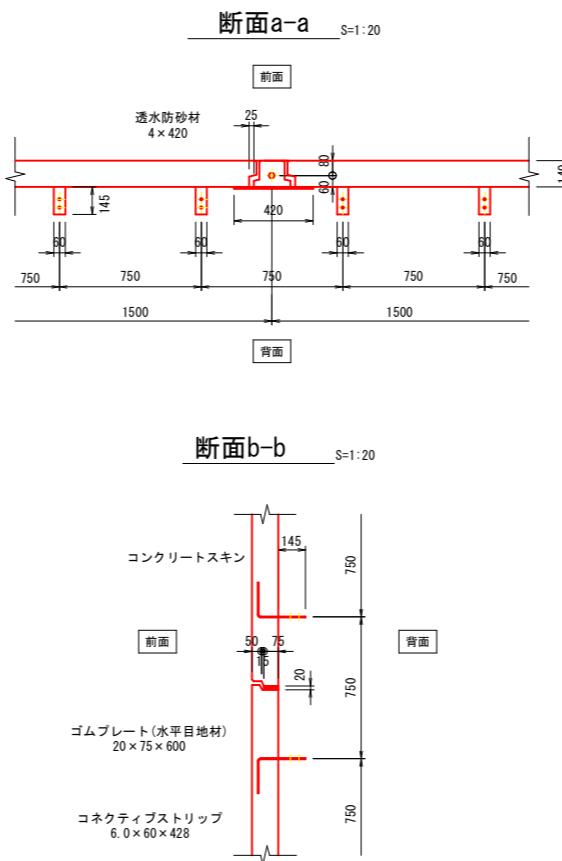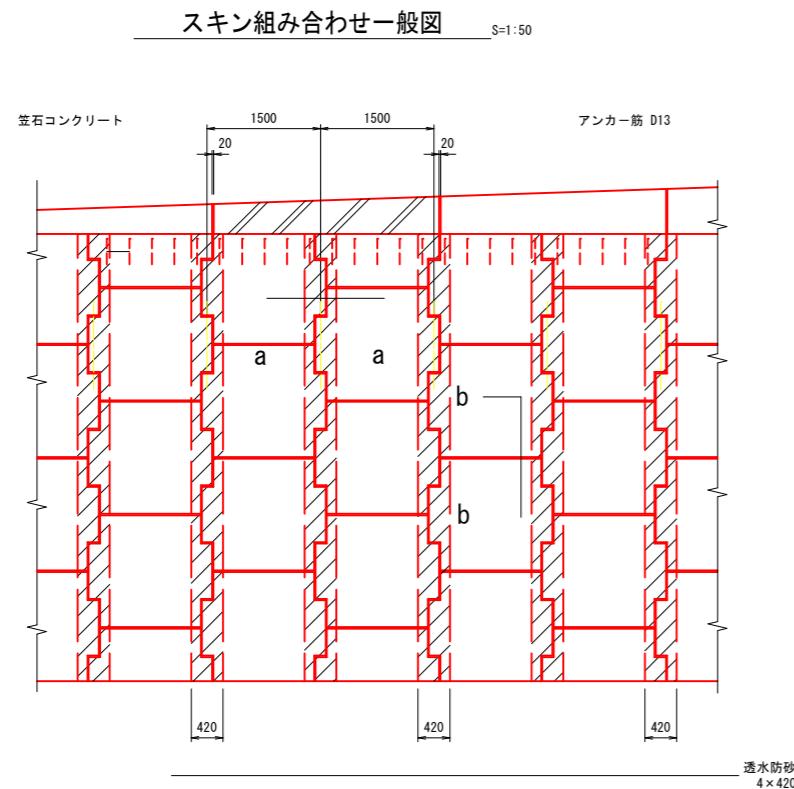


スキン記号説明(正面)

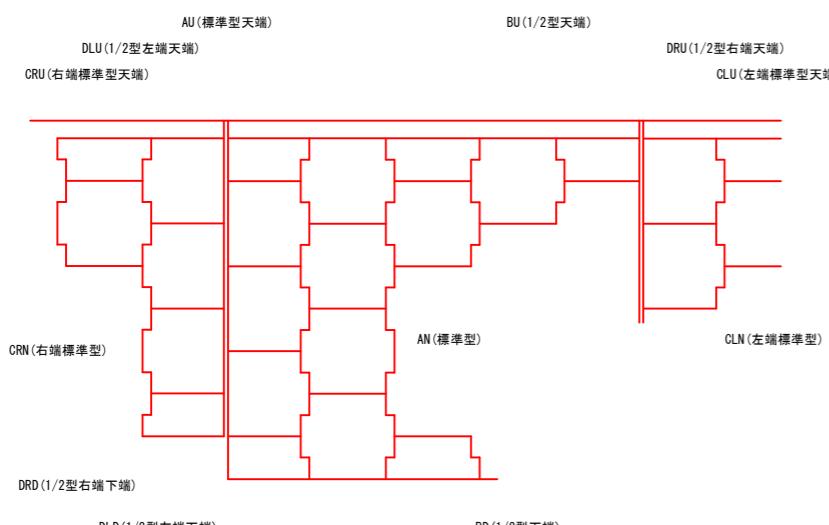


高強度ストリップ(リブ付き) S=1:10

材質SM490A

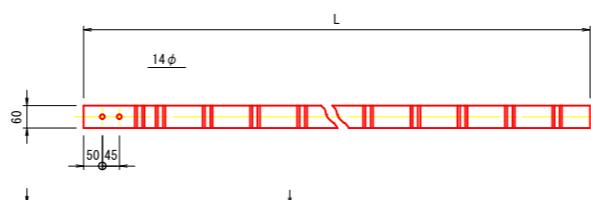


ゴムプレート(水平目地材) S=1:10

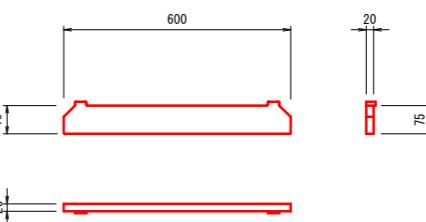


ボルトナット S=1:3

M12×40
ボルト 強度区分8.8
ナット 強度区分 8

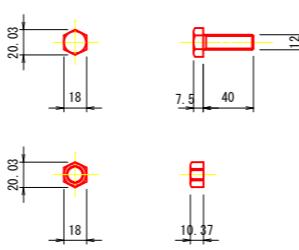

透水防砂材 S=1:20

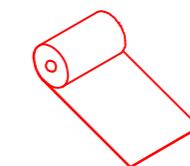


※縮尺は原寸(A1)での値を示す。


佐川町			
工事種別	令和7年度 加茂地区 緊急用ヘリコプター離着陸場整備工事		
図面名称	補強土壁工構造図(1) 縮尺 図示		
路線名			
工事箇所	高知県 高岡郡 佐川町 加茂		
設計種別	実施設計		
事務所名	佐川町		
会社名			
			図面番号 11
			21

補強土壁工構造図(2)


笠石コンクリート配筋図 S=1:30

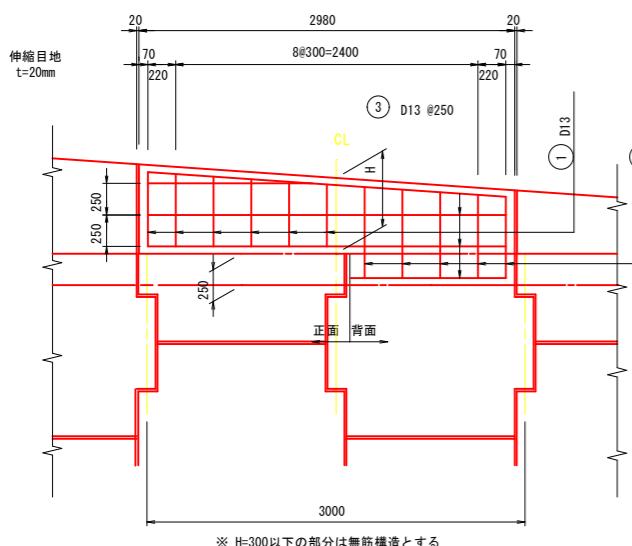


ストリップ取付詳細図 S=1:5
断面図

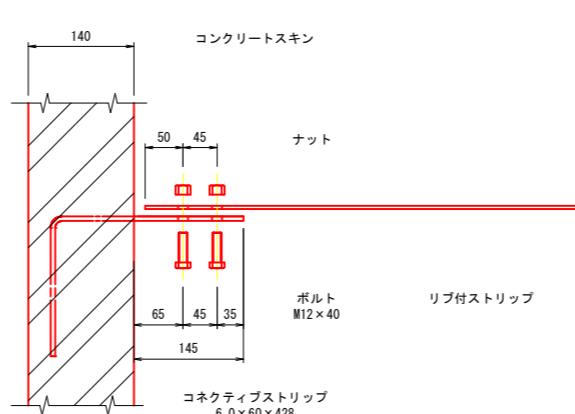


補強用ストリップ取付詳細図 S=1:5
断面図

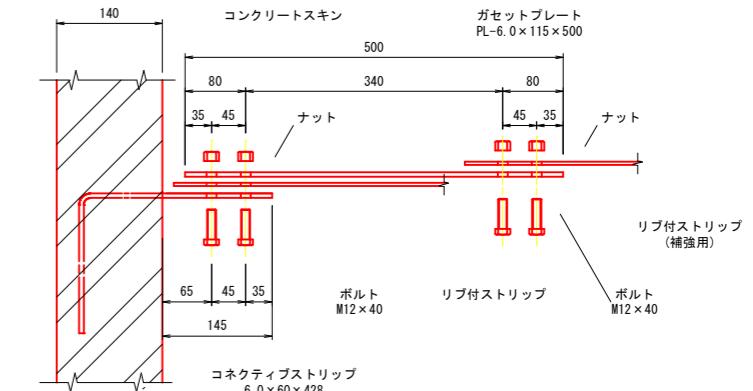


鉄筋曲げ加工図 S=1:5

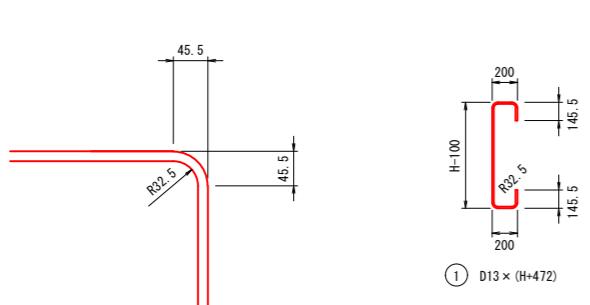


鉄筋加工図 S=1:30

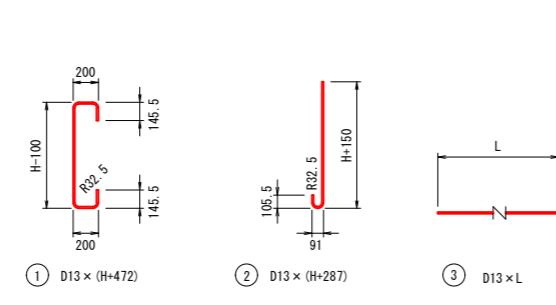


平面図 S=1:5

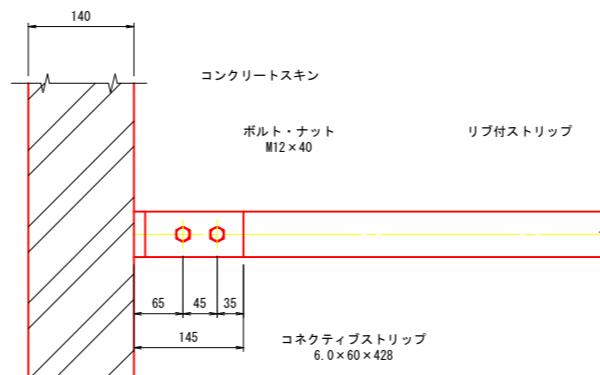


平面図 S=1:5

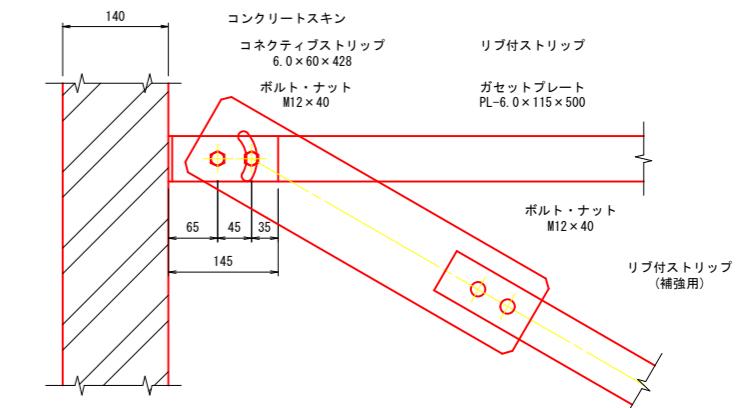


ガセットプレート PL-6.0×115×500 S=1:5

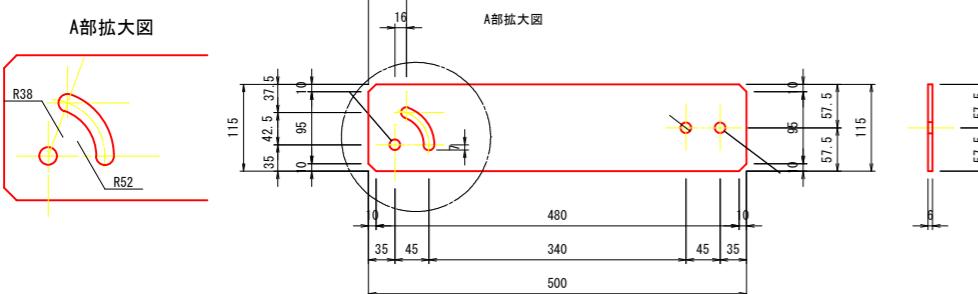

ストリップ連結部詳細図 S=1:5

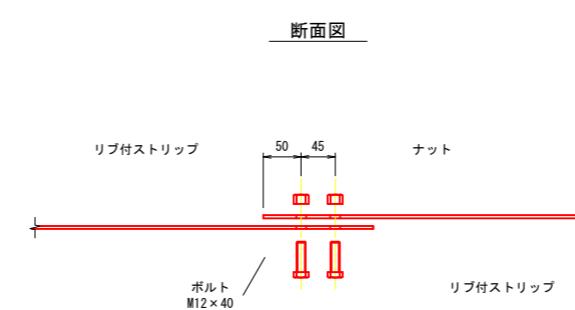

平面図

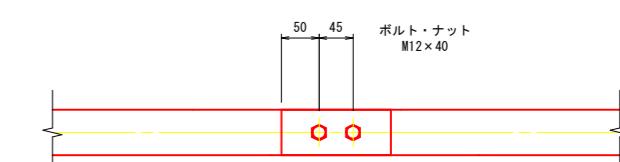


※縮尺は原寸(A1)での値を示す。

佐川町			
工事種別	令和7年度 加茂地区緊急用ヘリコプター離着陸場整備工事		
図面名称	補強土壁工構造図(2) 縮尺 図示		
路線名			
工事箇所	高知県 高岡郡 佐川町 加茂		
設計種別	実施設計		
事務所名	佐川町		
会社名			
図面番号	12		
	21		


補強土壁工構造図(3)

S=1:20


基礎詳細図
(一般部)

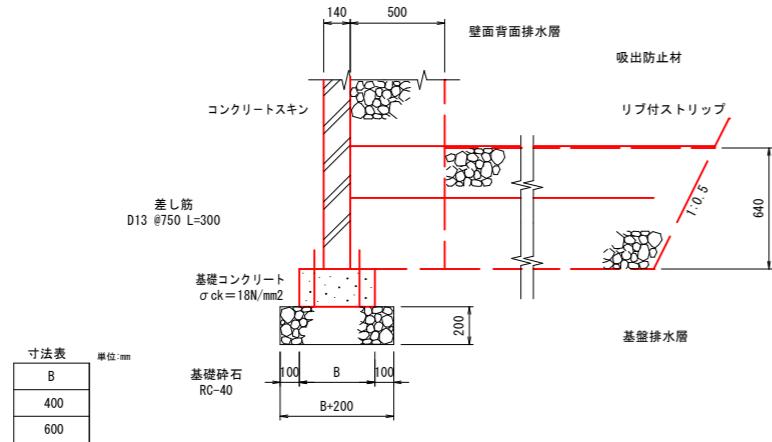

基礎工正面図
(一般部)

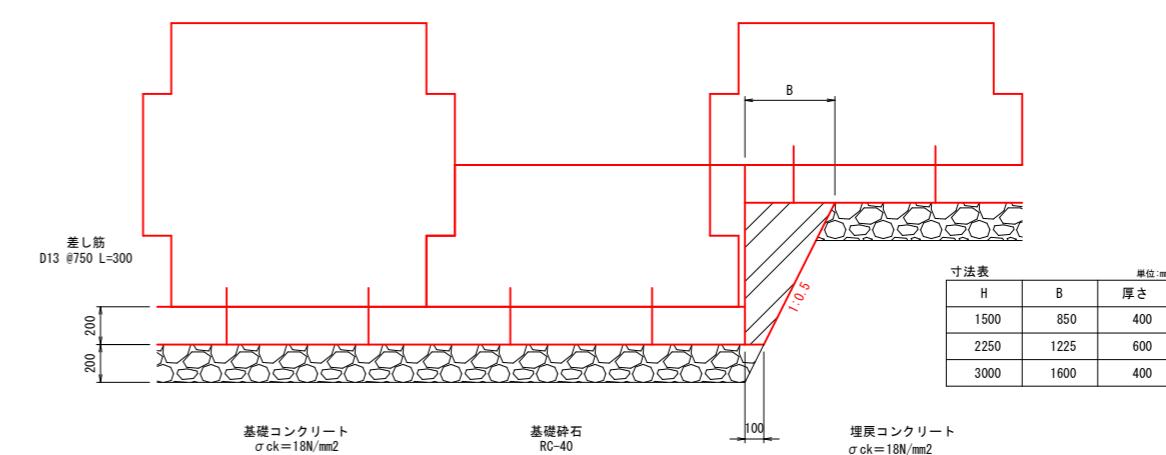


基礎詳細図
(地盤改良部)

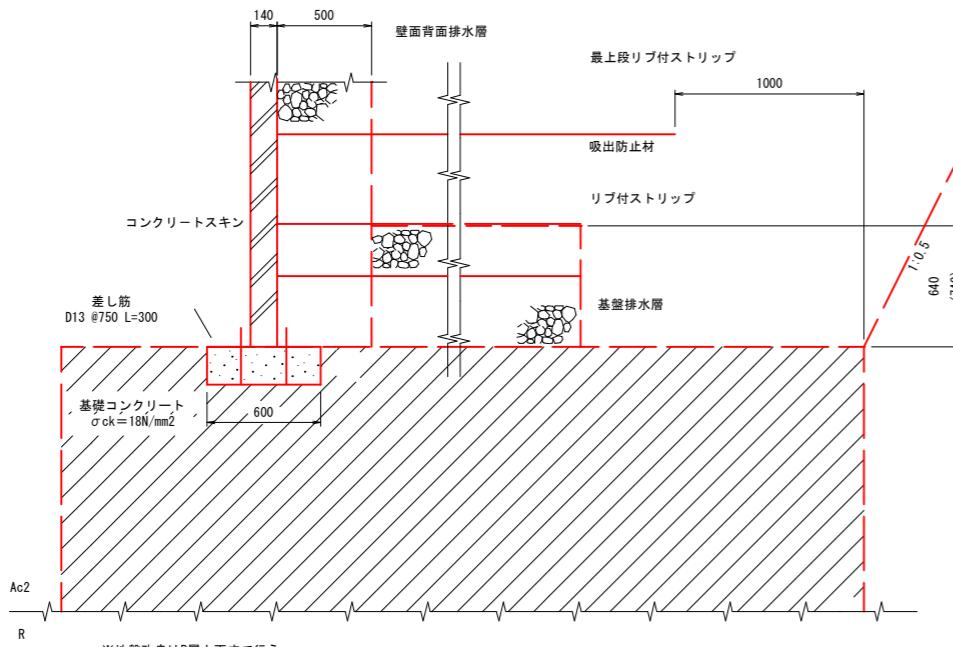

※コンクリートスキン前面と最上段ストリップ端部よりそれぞれ離隔を1000mm以上確保すること。

※基盤排水層高さは展開図を参照すること。

基礎工正面図
(地盤改良部)

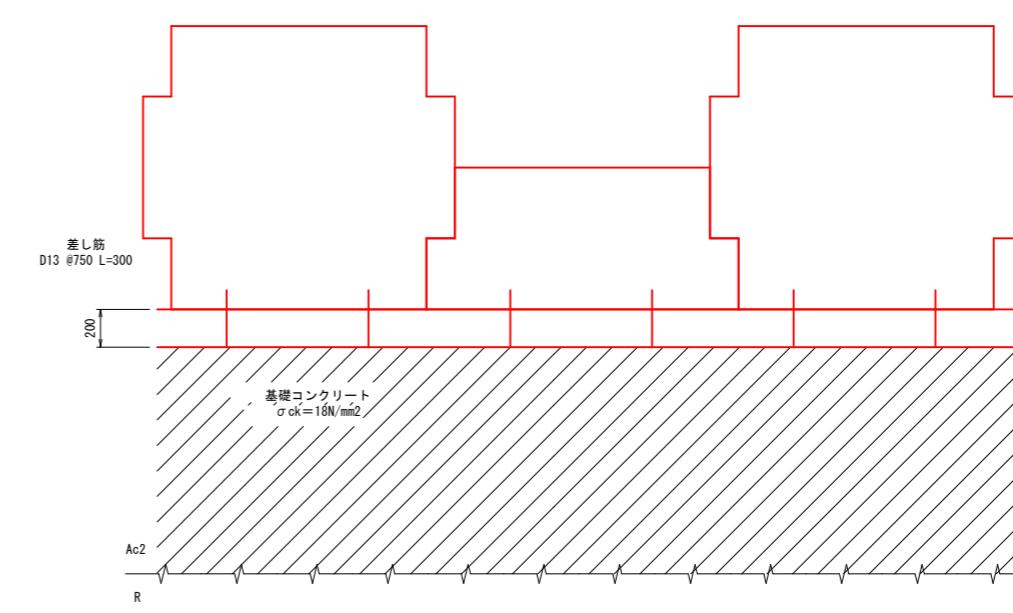


※縮尺は原寸(A1)での値を示す。

佐川町			
工事種別	令和7年度 加茂地区 緊急用ヘリコプター離着陸場整備工事		
図面名称	補強土壁工構造図(3)		
縮尺	S=1:20		
路線名			
工事箇所	高知県 高岡郡 佐川町 加茂		
設計種別	実施設計		
事務所名	佐川町		
会社名			
図面番号	13		
	21		


補強土壁工構造図(4)

コーナー部詳細図 S=1:30


P.1付近

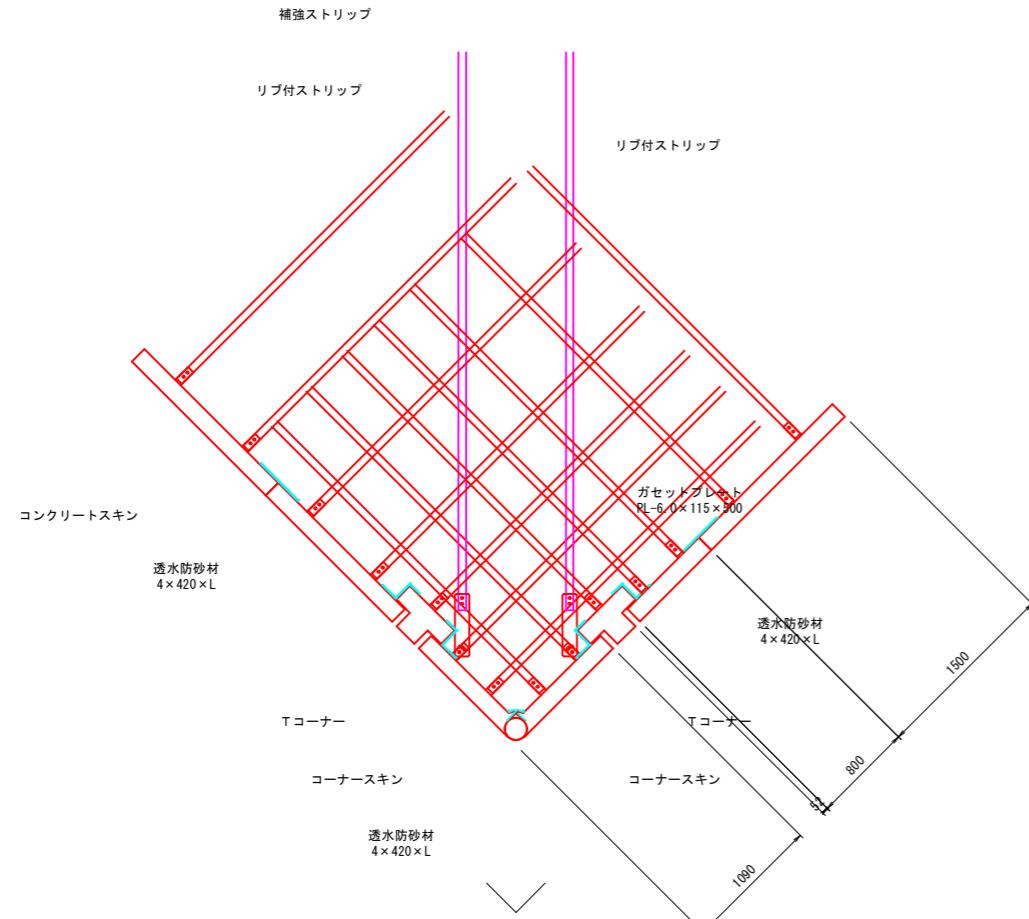

P.3付近

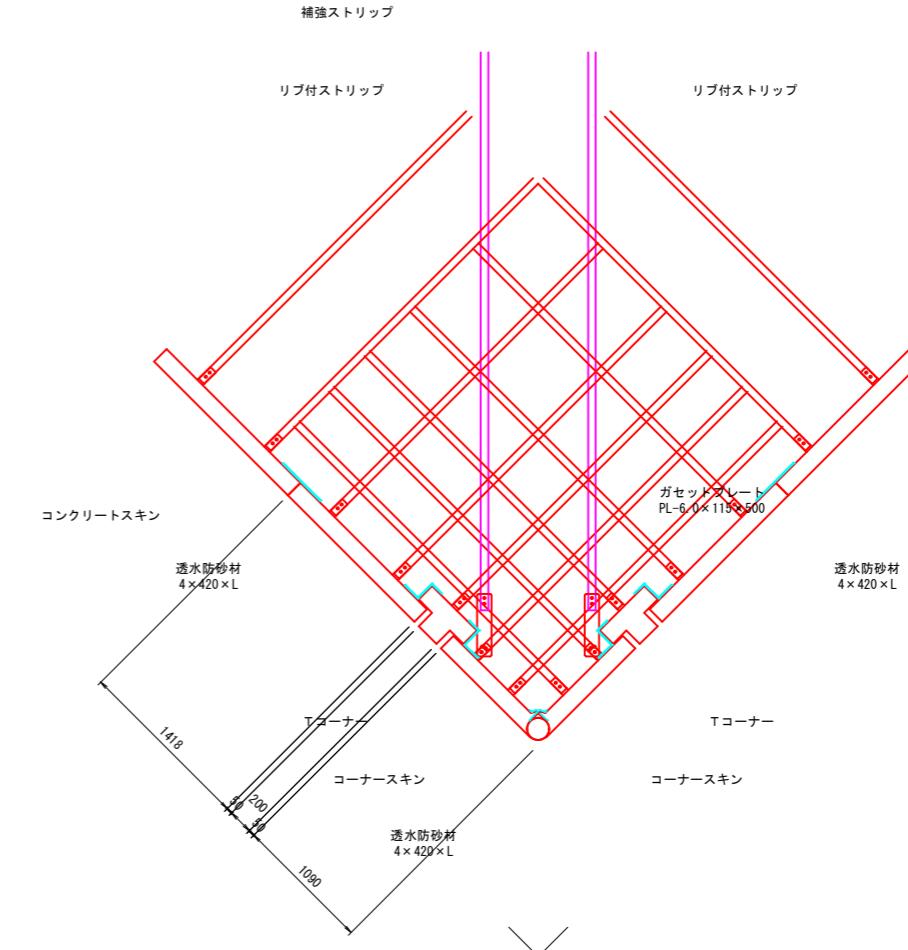

T型コーナー部詳細図 S=1:10

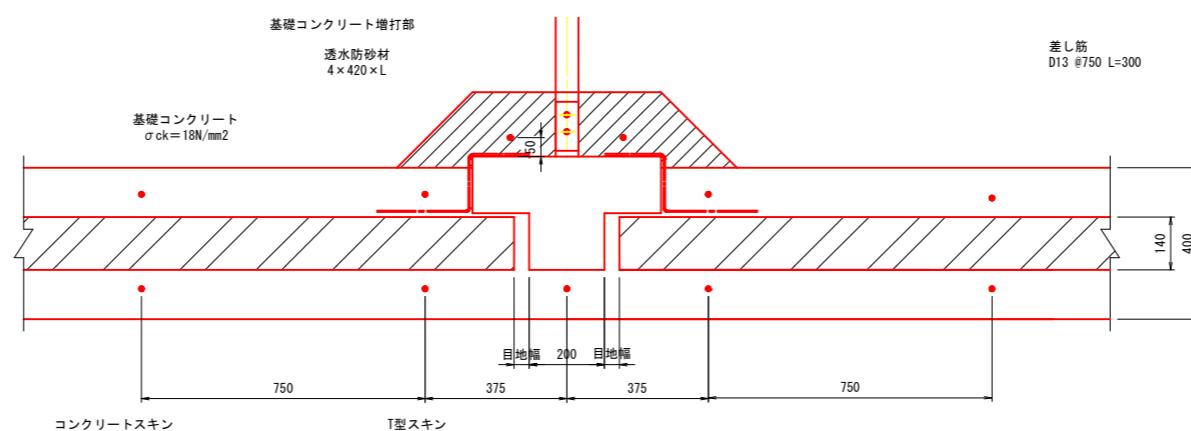

※基礎内にT型スキンが收まらない時は必要に応じて基礎コンクリートの増打を行うこと。


佐川町			
工事種別	令和7年度 加茂地区 緊急用ヘリコプター離着陸場整備工事		
図面名称	補強土壁工構造図(4)		
縮尺			
図示			
路線名			
工事箇所	高知県 高岡郡 佐川町 加茂		
設計種別	実施設計		
事務所名	佐川町		
会社名			
図面番号	14	21	

補強土壁工構造図(5)


S=1:50

端部構造物取合い 詳細図

正面図

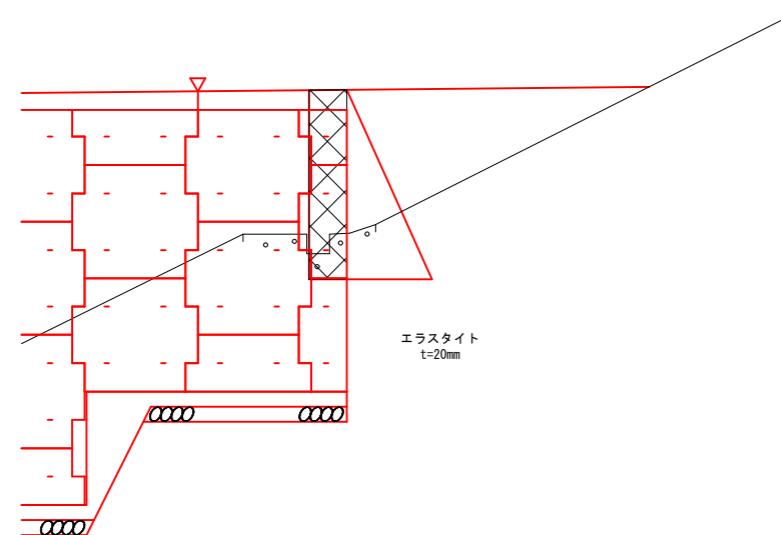

平面図

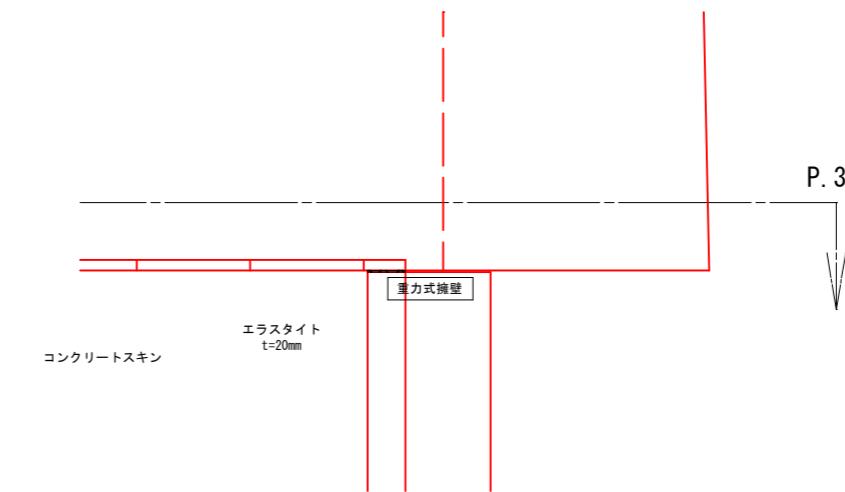


※縮尺は原寸(A1)での値を示す。

佐川町			
工事種別	令和7年度 加茂地区 緊急用ヘリコプター離着陸場整備工事		
図面名称	補強土壁工構造図(5)	縮尺	S=1:50
路線名			
工事箇所	高知県 高岡郡 佐川町 加茂		
設計種別	実施設計		
事務所名	佐川町		
会社名		図面番号	15 21

補強土壁工排水工平面図


排水工平面図

S=1:15

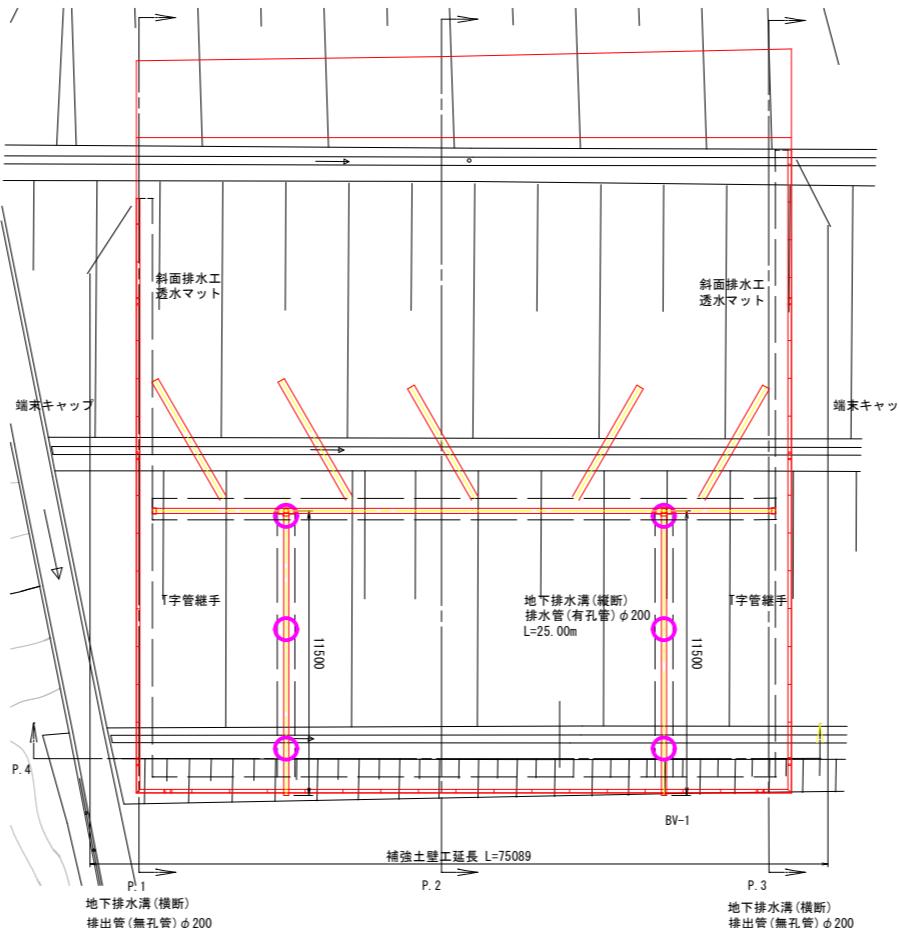


地下排水溝詳細図 S=1:20


S=1:20

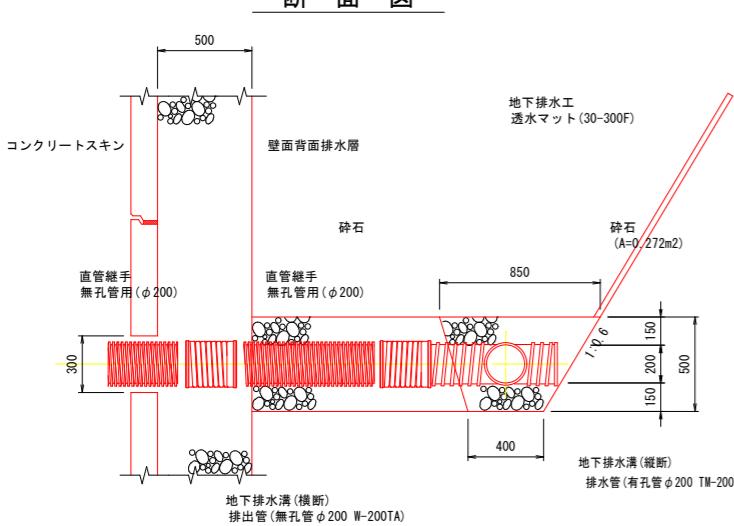

正面

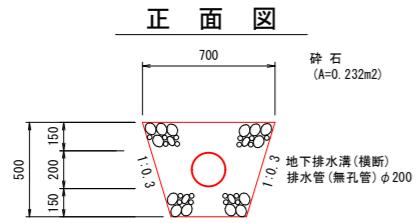


平面図

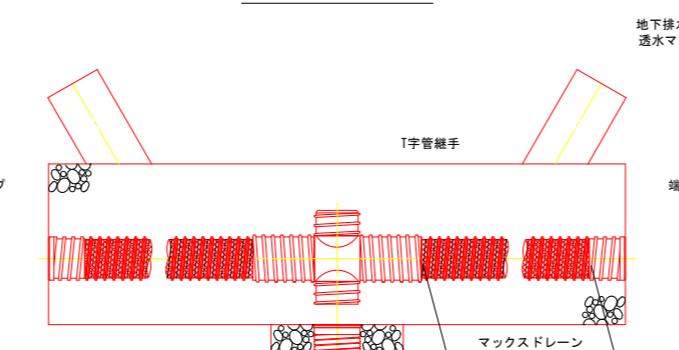


構造詳細図


マックスドレーン TM-200TA

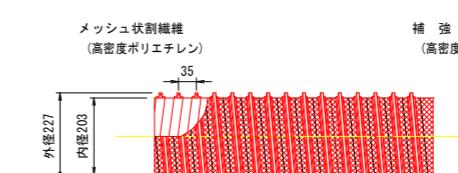

ダブルプレス管 W-200TA

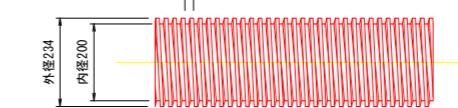

接続部詳細図 S=1:10

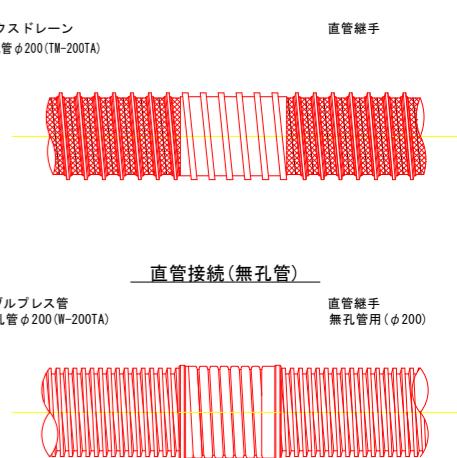


※縮尺は原寸(A1)での値を示す。

佐川


工事種別	令和7年度 加茂地区緊急用ヘリコプター離着陸場整備工事		
面図名称	補強土壁工排水工平面図	縮尺	図示
路線・河川名			
工事箇所	高知県 高岡郡 佐川町 加茂		
設計種別	実施設計	図面 番号	16
事務所名	佐川町		21
会社名			

進入路一般図


平面図 S=1:200

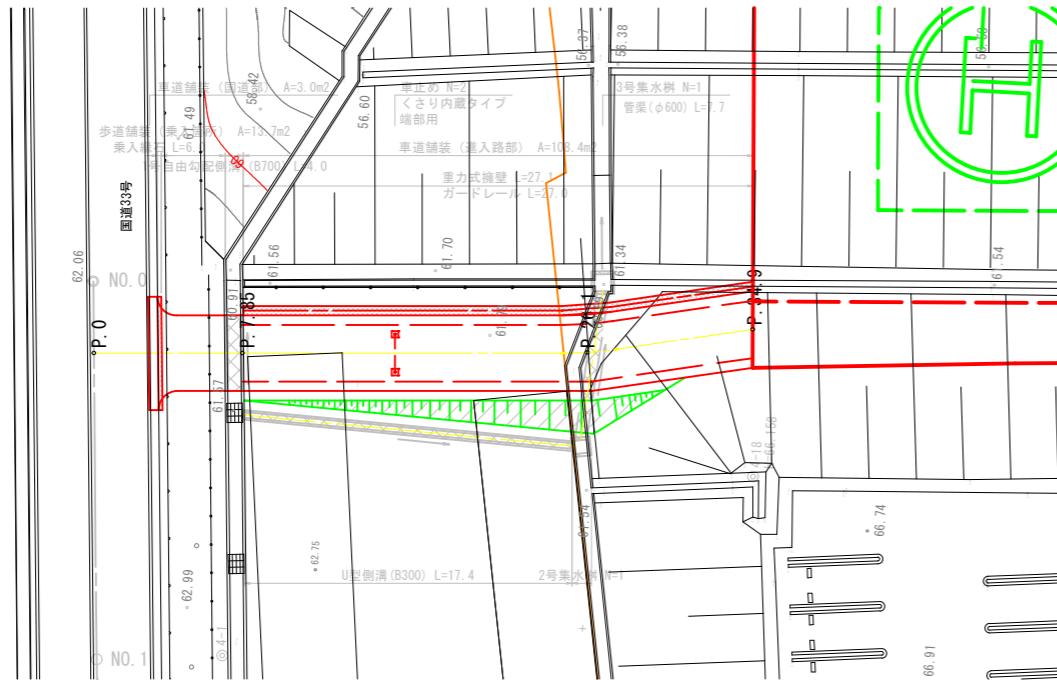


横断図 S=1:100

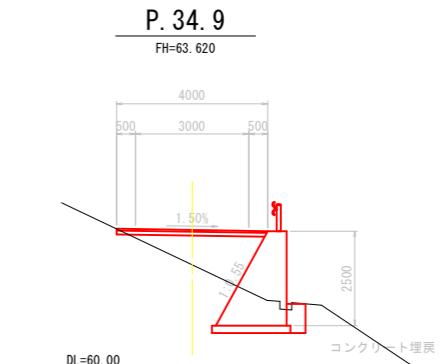

P. 26. 1
FH=63. 136

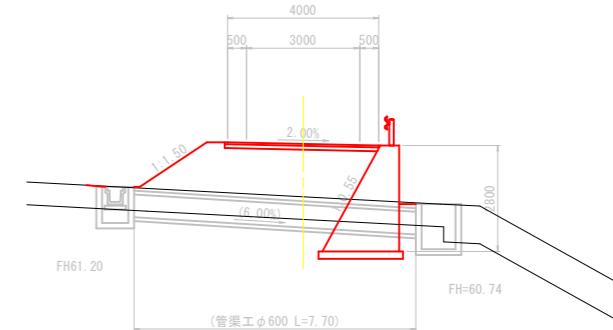

P. 7. 85
FH=62. 132

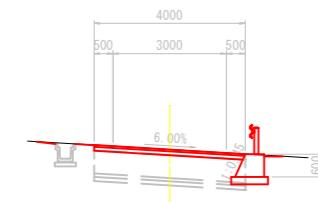

縦断図

V=1:100
H=1:200

70.00

65.00

60.00

3500 1250

1500 250

1500 250

進入路 L=32.0m

管渠 $\phi 600$ L=7.7

70.00

V=1:100

H=1:200

DL=55.00


勾配		
計画高	62.130	62.132
地盤高	62.29	63.062
測点	BP	63.221
曲率図	P. 7.850	P. 24.764
开勾配	<p>現況勾配 6.00% 遷移勾配 6.00% -6.00% 6.00% -6.00% 2.00% 5000 -2.00% 2.00% 2500 -1.50% 1.50%</p> <p>R=20.0 LC=2.874</p>	
勾配		
計画高	62.130	62.132
地盤高	62.29	63.062
測点	BP	63.221
曲率図	P. 7.850	P. 24.764
开勾配	<p>現況勾配 6.00% 遷移勾配 6.00% -6.00% 6.00% -6.00% 2.00% 5000 -2.00% 2.00% 2500 -1.50% 1.50%</p> <p>R=20.0 LC=2.874</p>	

※縮尺は原寸(A1)での値を示す。

佐 川 町			
工事種別	令和7年度 加茂地区 緊急用ヘリコプター離着陸場整備工事		
図面名称	進入路一般図	縮尺	図示
路線河川名			
工事箇所	高知県 高岡郡 佐川町 加茂		
設計種別	実施設計	図面 番号	17 21
事務所名	佐 川 町		
会社名			


進入路構造図 (1)

U型側溝 S=1:20

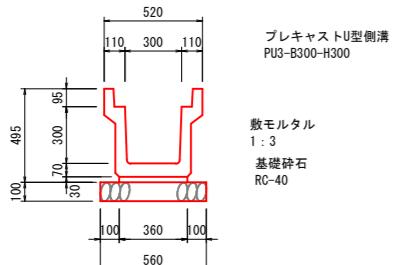


材料表			
名 称	単位	数 量	摘 要
U型側溝	個	5.0	PU-3
敷モルタル	m3	0.11	1:3
基礎碎石	m2	5.6	RC-40 t=100mm

乗入縁石 S=1:10

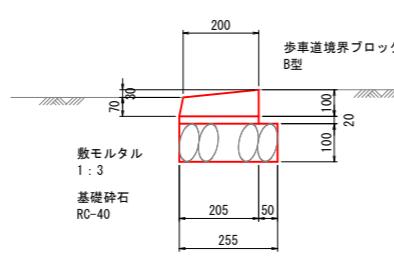

材料表			
名 称	単位	数 量	摘 要
歩道境界ブロック	個	16.5	
敷モルタル	m3	0.04	1:3
基礎碎石	m2	2.6	RC-40 t=100mm


管渠工 S=1:20

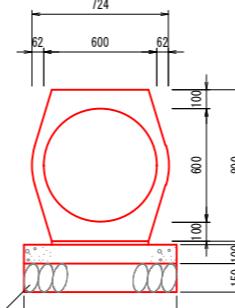

材料表			
名 称	単位	数 量	摘 要
管渠	個	5.0	φ600
基礎コンクリート	m3	0.8	σ ck=18N/mm ²
敷モルタル	m3	0.1	1:3
基礎碎石	m2	8.1	RC-40 t=150mm

車道舗装 S=1:20

(国道部)

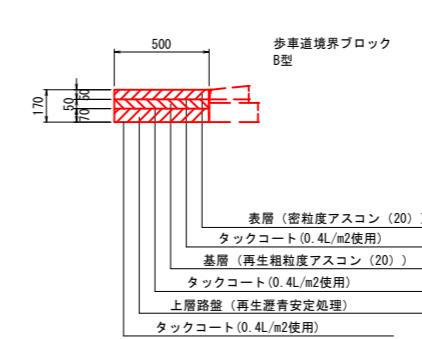


歩道舗装 S=1:20


(乗入箇所)

表 層 (再生密粒度アスコン) t= 50mm
プライムコート 1.2L/m²程度
路盤 (再生クラッシャーラン RC-30) t=100mm

2号集水樹 S=1:20

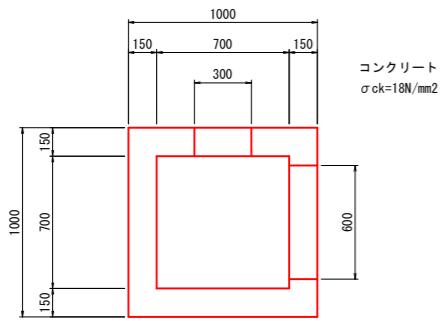

3号集水樹 S=1:20


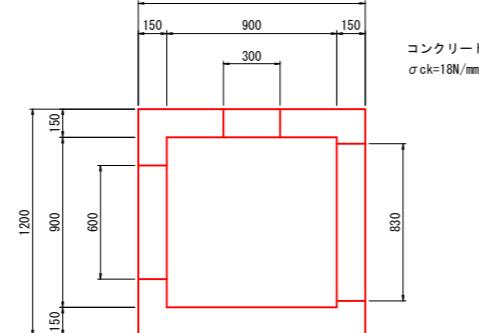


車道舗装 S=1:20

(進入路部)





表 層 (再生密粒度アスコン) t= 50mm
プライムコート 1.2L/m²程度
路盤 (再生クラッシャーラン RC-30) t=100mm

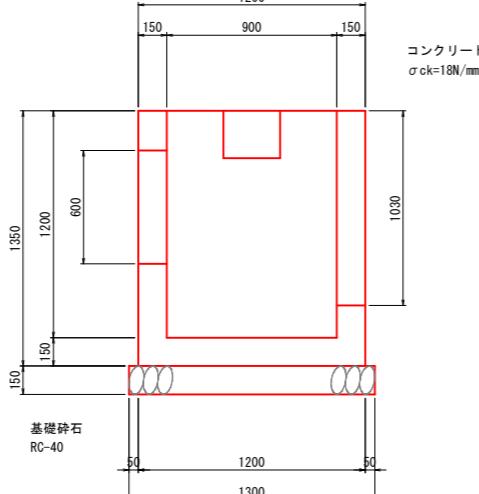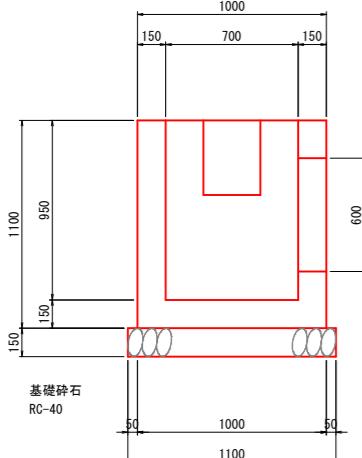

材料表			
名 称	単位	名 称	摘 要
コンクリート	m3	0.6	σ ck=18N/mm ²
型枠	m2	3.4	RC-40
基礎碎石	m2	1.2	t=150mm

材料表			
名 称	単位	名 称	摘 要
コンクリート	m3	0.8	σ ck=18N/mm ²
型枠	m2	3.9	RC-40
基礎碎石	m2	1.7	t=150mm

ガードレール S=1:20
路側・構造物用

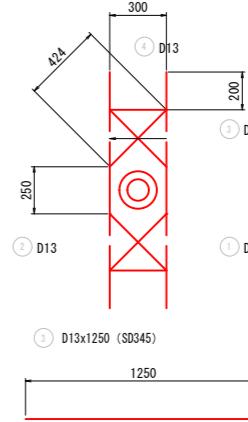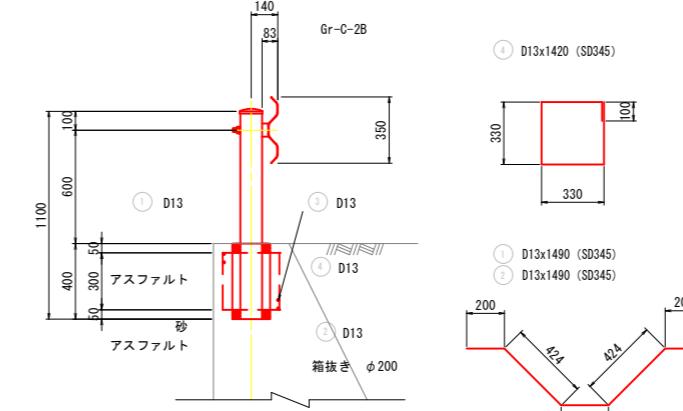


※縮尺は原寸(A1)での値を示す。

佐川町			
工事種別	令和7年度 加茂地区緊急用ヘリコプター離着陸場整備工事		
図面名称	進入路構造図 (1)	縮尺	図示
路線名			
工事箇所	高知県 高岡郡 佐川町 加茂		
設計種別	実施設計	18	
事務所名	佐川町		図面番号
会社名		21	

進入路構造図 (2)


擁壁展開図

V=1: 50
H=1:100

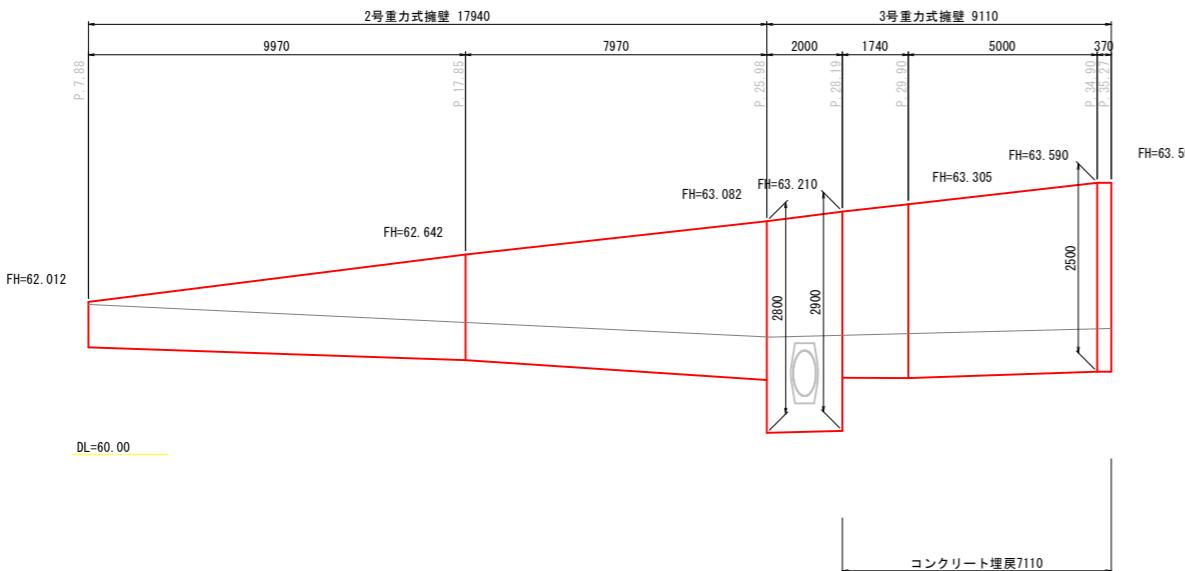


2号重力式擁壁

S=1:50

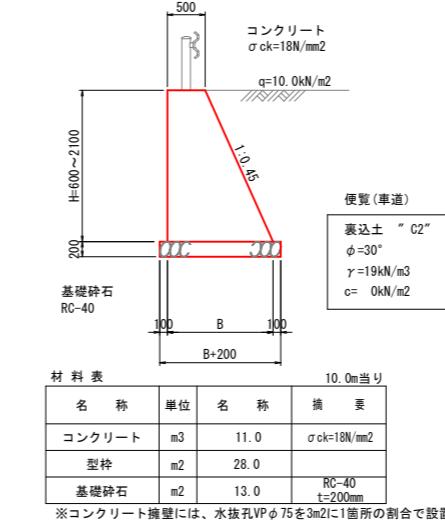


3号重力式擁壁

S=1:50

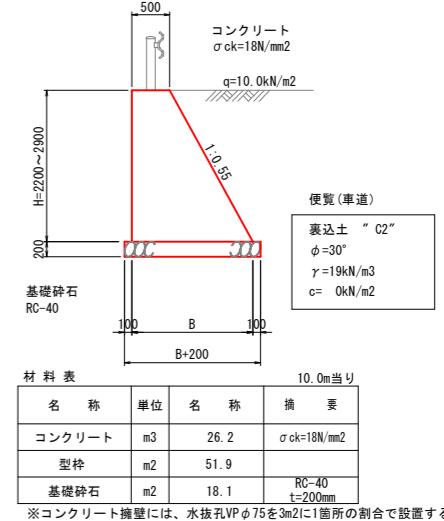


車止め配置図

S=1:30

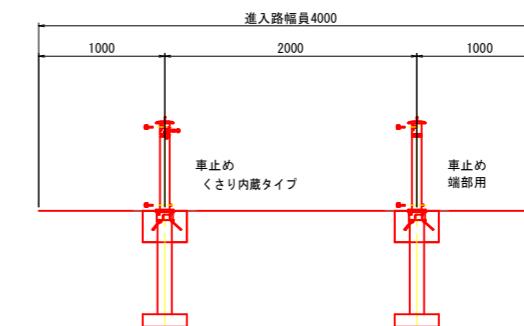


3号自由勾配側溝展開図

S=1:30

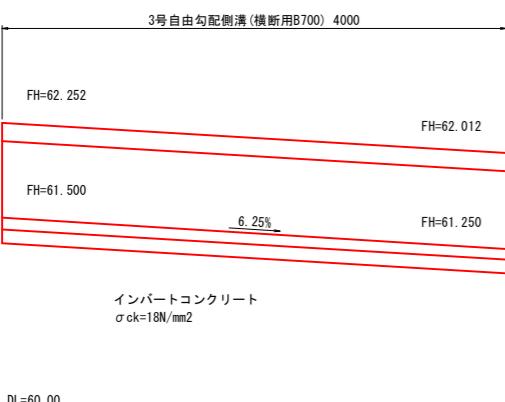

3号自由勾配側溝


S=1:30

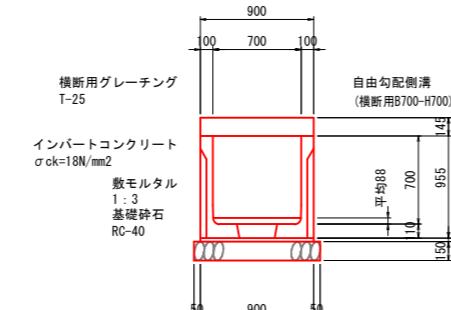

名 称	単位	数 量	摘 要
側溝	個	1.0	
インバートコンクリート	m3	0.06	$\sigma_{ck}=18N/mm^2$
敷モルタル	m3	0.02	1:3
基礎碎石	m2	1.0	RC-40 $t=150mm$
グレーチング	枚	1.0	並目

車止め(くさり内蔵タイプ)


S=1:20

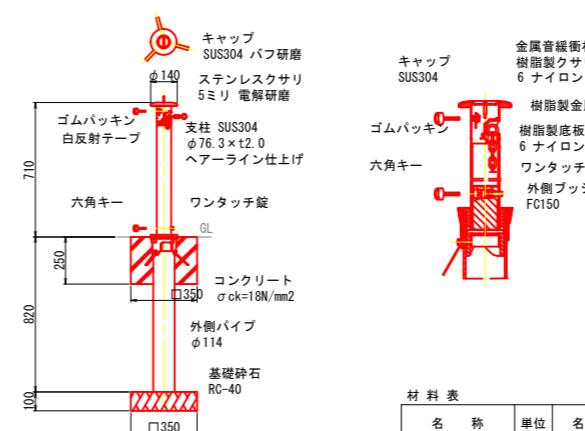

名 称	単位	名 称	摘 要
車止め(鎮内蔵)	本	1.0	$\phi 76.3 \times 2.0$
車止め(端部用)	本	1.0	$\phi 76.3 \times 2.0$
コンクリート	m3	0.06	$\sigma_{ck}=18N/mm^2$
型枠	m2	0.7	
円形型枠	m	0.25	$\phi 114$
基礎碎石	m2	0.25	RC-40 $t=100mm$

車止め(端部用)

S=1:20

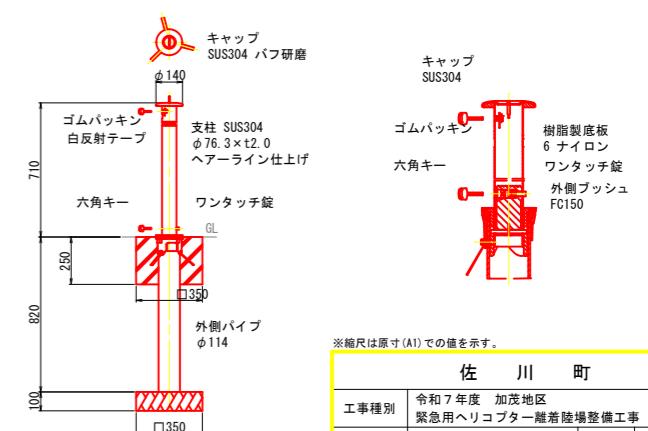

名 称	単位	名 称	摘 要
車止め(鎮内蔵)	本	1.0	$\phi 76.3 \times 2.0$
車止め(端部用)	本	1.0	$\phi 76.3 \times 2.0$
コンクリート	m3	0.06	$\sigma_{ck}=18N/mm^2$
型枠	m2	0.7	
円形型枠	m	0.25	$\phi 114$
基礎碎石	m2	0.25	RC-40 $t=100mm$

※縮尺は原寸(A1)での値を示す。

佐川町

工事種別	令和7年度 加茂地区緊急用ヘリコプター離着陸場整備工事		
図面名称	進入路構造図 (2)	縮尺	図示
路線名			
工事箇所	高知県 高岡郡 佐川町 加茂		
設計種別	実施設計		
事務所名	佐川町	図面番号	19
会社名		21	

撤去工平面図 04211-1
高岡郡佐川町加茂 地区

C04L04

X=+55950

Y=+16890

Y=+16890

Y=+16700

X=+55950

S=1/500
世界測地系 IV系
測地成果2011

L04L04121-3A

S=1/500

世界測地系 IV系
測地成果2011

至 越知町
(至 高知)

33066
H=64.767

X=+55950

Y=+16890

Y=+16700

Y=+16890

Y=+16890

※縮尺は原寸(A1)での値を示す。
A3の場合はS=1/500となる。

佐川町


工事種別	令和7年度 加茂地区 緊急用ヘリコプター離着陸場整備工事
図面名称	撤去工平面図 縮尺 1/250
路線河川名	
工事箇所	高知県 高岡郡 佐川町 加茂
設計種別	実施設計
事務所名	佐川町
会社名	

面番
20
21


基準点座標リスト			
点名	X	Y	Z
4-18	55891.434	-16791.477	66.158
33066	55916.710	-16830.789	64.767

撤去工構造図


アスファルト舗装
(既存駐車場) S=1:20

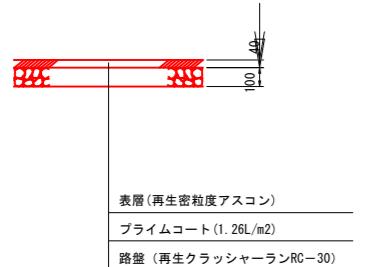

管理道舗装 S=1:20

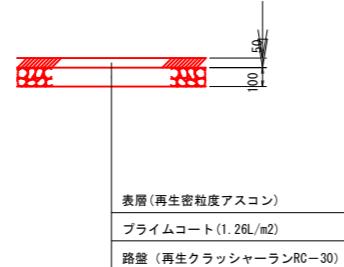


車道舗装
(国道部) S=1:20

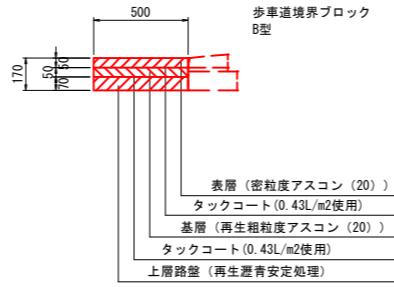


車道舗装
(進入路部) S=1:20




コンクリート取壟① S=1:20

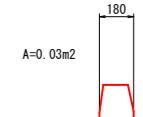


転落防止柵 S=1:20

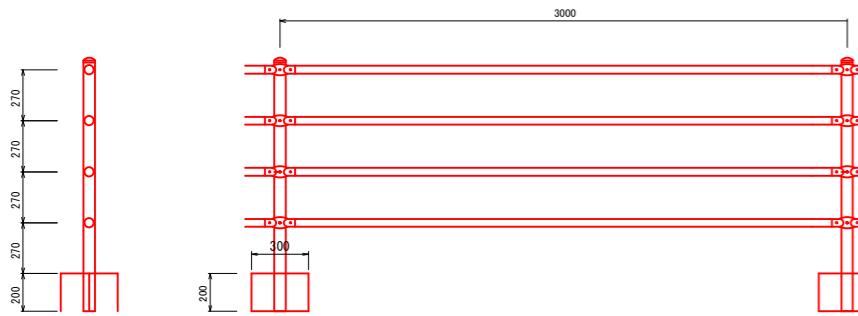


U型水路取壟し S=1:20

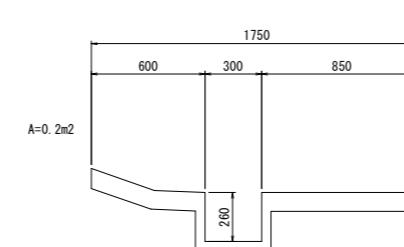


コンクリート取壟② S=1:20

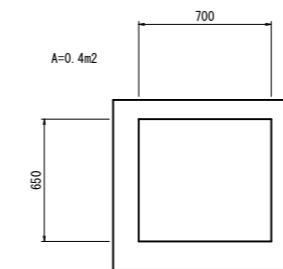


コンクリート取壟③ S=1:20

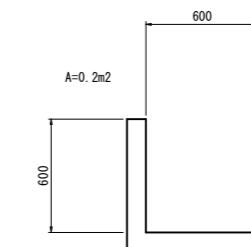

コンクリート取壟④ S=1:20

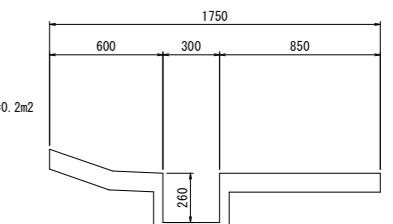

4号階段水路
(参考図) S=1:20

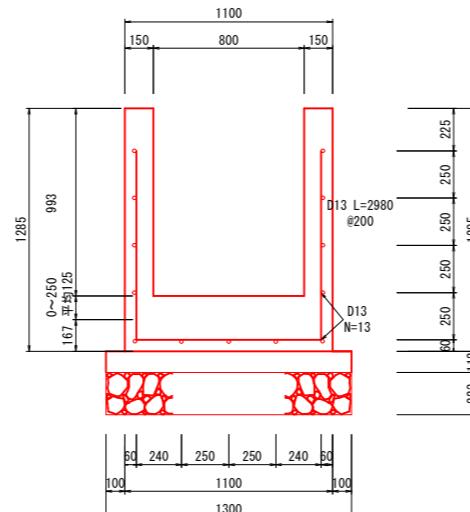

材料表 10.0m当り			
名 称	単 位	数 量	摘 要
コンクリート	m ³	6.20	$\sigma_{ck}=18N/mm^2$
型 柵	m ²	49.58	鉄筋構造物
鉄 筋	kg	293.77	D13 (SD345)
目 地 材	m ²	0.62	(t=0.10cm)
均しコンクリート	m ³	1.45	$c=170kg/m^3$
型 柵	m ²	2.24	
基 础 材	m ²	13.00	RC-40 (t=0.20m)

佐川町			
工事種別	令和7年度 加茂地区 緊急用ヘリコプター離着陸場整備工事		
図面名称	撤去工構造図	縮尺	図示
路線名			
工事箇所	高知県 高岡郡 佐川町 加茂		
設計種別	実施設計		
事務所名	佐川町	図面 番号	21
会社名		21	21

佐川町			
工事種別	令和7年度 加茂地区 緊急用ヘリコプター離着陸場整備工事		
図面名称	撤去工構造図	縮尺	図示
路線名			
工事箇所	高知県 高岡郡 佐川町 加茂		
設計種別	実施設計		
事務所名	佐川町	図面 番号	21
会社名		21	21